




2.5	x ¹¹¹ x ¹¹¹	AND LANDSCAPE	NCE CORNER	DRAIN 12.72 pp PVC 2"	*14.5 *19RUB *14.5 *14.5 * SHRUB	* 150 * 10
*11.4	×119 ×21	* 11.95 25. E = = = = = EX. 15" CMF	→ INV. 11.96-		V. 11.96 • 12.24 • 11.96 • 12.24 FT EX. 15," CMPT	• • • • • • • • • • • • • • • • • • •
	N				3 ³ + 13 ³ - 13.96 ³	
003		the second secon	15+00 + ¹⁰		(a)) ⁶¹	*0)
	2) 		WM ⁷ EK-WM	EX. 6" AC WM	(TO BE REMOVED)	EX MA
1,1,0	18 ^{**} HDPE	18" PERF HDP	E IN W.O.T.	INV. 11.67 SEX. 12" CMP- 40 18" PERF HDPE IN W.Q.T	13.65 <i>EX.</i> 12" CMPs 13.65 <i>EX.</i> 12" CMPs 13.75 <i>EX.</i> 12" CMPs 14.75 <i>EX.</i> 12" CMPs 15.75 <i>EX.</i> 12"	18" PERF HDPE IN W.Q.T.
			109 1 67 1 67 1 67 1 67 1 67 1 67 1 67 1 6	110° 110° 110° 110° 110° 110° 110° 110°	EX. R/W EX. INL EX. INL EX. INL RIM: 13. INV: 11.95 (INV: 11.85	
*129	*12 ⁸ *15	Constant der Carten Car	Arke Arker Arker	**** ***** ***************************	م 🕐 🔘 🖓 🕐	(E) + 1, 1, 1, 1, 1, 1, 1, 1, 1, 1, 1, 1, 1,
	S222, LD STA. 14+12.80 OFF. 23.00 RIM: 11.20 INV: 8.78 (W) INV: 8.78 (E)	S223, CB TYPE E WEIR OVERFLOW: 1 STA. 14+62.80 OF RIM: 12.50 INV: 9.00 (W) INV: 9.00 (E)	1.00 F. 23.00	S224, LD STA. 15+17.80 OFF. 22.96 RIM: 12.45 INV: 9.00 (W) INV: 9.00 (E)	S225, LD STA. 15+62.80 OFF. 23.00 RIM: 13.00 INV: 9.00 (W) INV: 9.00 (E)	S226, LD STA. 16+07.80 OFF. 23.04 RIM: 13.40 INV: 9.00 (W) INV: 9.00 (E)
PRISES L		INV: 9.00 (W) INV: 9.00 (E)		INV: 9.00 (É)	INV: 9.00 (E)	INV: 9.00 (E)
Ë N						
		FRANCIS, LEE T & 608 98th	: CAROLYN R AVE N	SCHEFT, CORI 612 98th AVE N	WILLIAMS, STEVEN J & STACEY I 616 98th AVE N	LIVINGSTON, LEE V & PA 620 98th AVE N
		· · · · · · · · · · · · · · · · · · ·		· · · · · · · · · · · · · · · · · · ·	5.0 	23.0
		DW: 11.00	OFF. 23.0	· · · · · · · · · · · · · · · · · · ·		5+07.8 OFF 3.40 00 (W) 00 (E)
	(W) (E) (E) (E)	CB TYP EIR OVERFLO TA. 14-62.8 Mi. 12.50 V: 9.00 (W) V: 9.00 (E)	224, LD A. 15+17.8 M: 12.45 W: 12.45 V: 9.00 (W)	5225, LD 5225, LD	STA 15+C	
	5222. LD RRI 14+1 INV: 8.78 INV: 8.78 				/ ¥-+	RIM: 13.52 INV: 11.95 (W)
	CONC. WEIR OVE PLATE TOP EL.		EX. 12" CMP	EX. 12" CMP	EX. 12" CMP	
	18" HDPE @ 0.44%	18" PERF HDP © 0.01	E IN W.Q.T.	18" PERF HDPE IN W.Q.T. © 0.00%	18" PERF HDPE IN W.Q.T. © 0.00%	18" PERF HDPE IN W.Q.T. @ 0.00%
	EX. 8" VCP SAN. TO BE REPLA		•			
			· · · · · · · · · · · · · · · · · · ·	200	0'	
		8" PVC SAN. SEWER	·····		· · · · · · · · · · · · · · · · · · ·	
	· · · · · · · · · · · · · · · · · · ·	· · · · · · · · · · · · · · · · · · ·	· · · · · · · · · · · · ·	· · · · · · · · · · · · · · · · · · ·	· · · · · · · · · · · · · · · · · · ·	
				· · · · · · · · · · · · · · · · · · ·		
	· · · · · · · · · · · · · · · · · · ·	······································		······································	· · · · · · · · · · · · · · · · · · ·	······································
		· · · · · · · · · · · · · · · · · · ·		· · · · · · · · · · · · · · · · · · ·	· · · · · · · · · · · · · · · · · · ·	· · · · · · · · · · · · · · · · · · ·
	· · · · · · · · · · · · · · · · · · ·	· · · · · · · · · · · · · · · · · · ·	15+00	· · · · · · · · · · · · · · · · · · ·		· · · · · · · · · · · · · · · · · · ·
	DESIGNED BY: J.N.D. DRAWN BY: R.A.K.			0. G	Grady Minor and Associates, P.	A. 98th & 99th Ave
	APPROVED: J.A.F. JOB CODE: CCU285 22X34 SCALE:	M Grady	WIINOF	Υ. · ·	3800 Via Del R Bonita Springs, Florida 3413	ey a a the state
	VERTICAL 1" = 6' HORIZONTAL: 1" = 40' 11X17 SCALE:	Civil Engineers • Cert. of Auth. EB 0005151	Land Surveyors Cert. of Auth. LB 000515		Landscape Architec Business LC 26000266	ts STA.
	$\frac{1}{\text{BY}} \begin{array}{l} \text{VERTICAL 1" = 3'} \\ \text{HORIZONTAL: 1" = 20'} \end{array}$	Bonita Springs: 239.947.	1144 <i>WWW.</i> (GradyMinor.com	Fort Myers: 239.690.438	BO ELEVATIONS SHOWN HEREON CONVERSION FACTOR TO

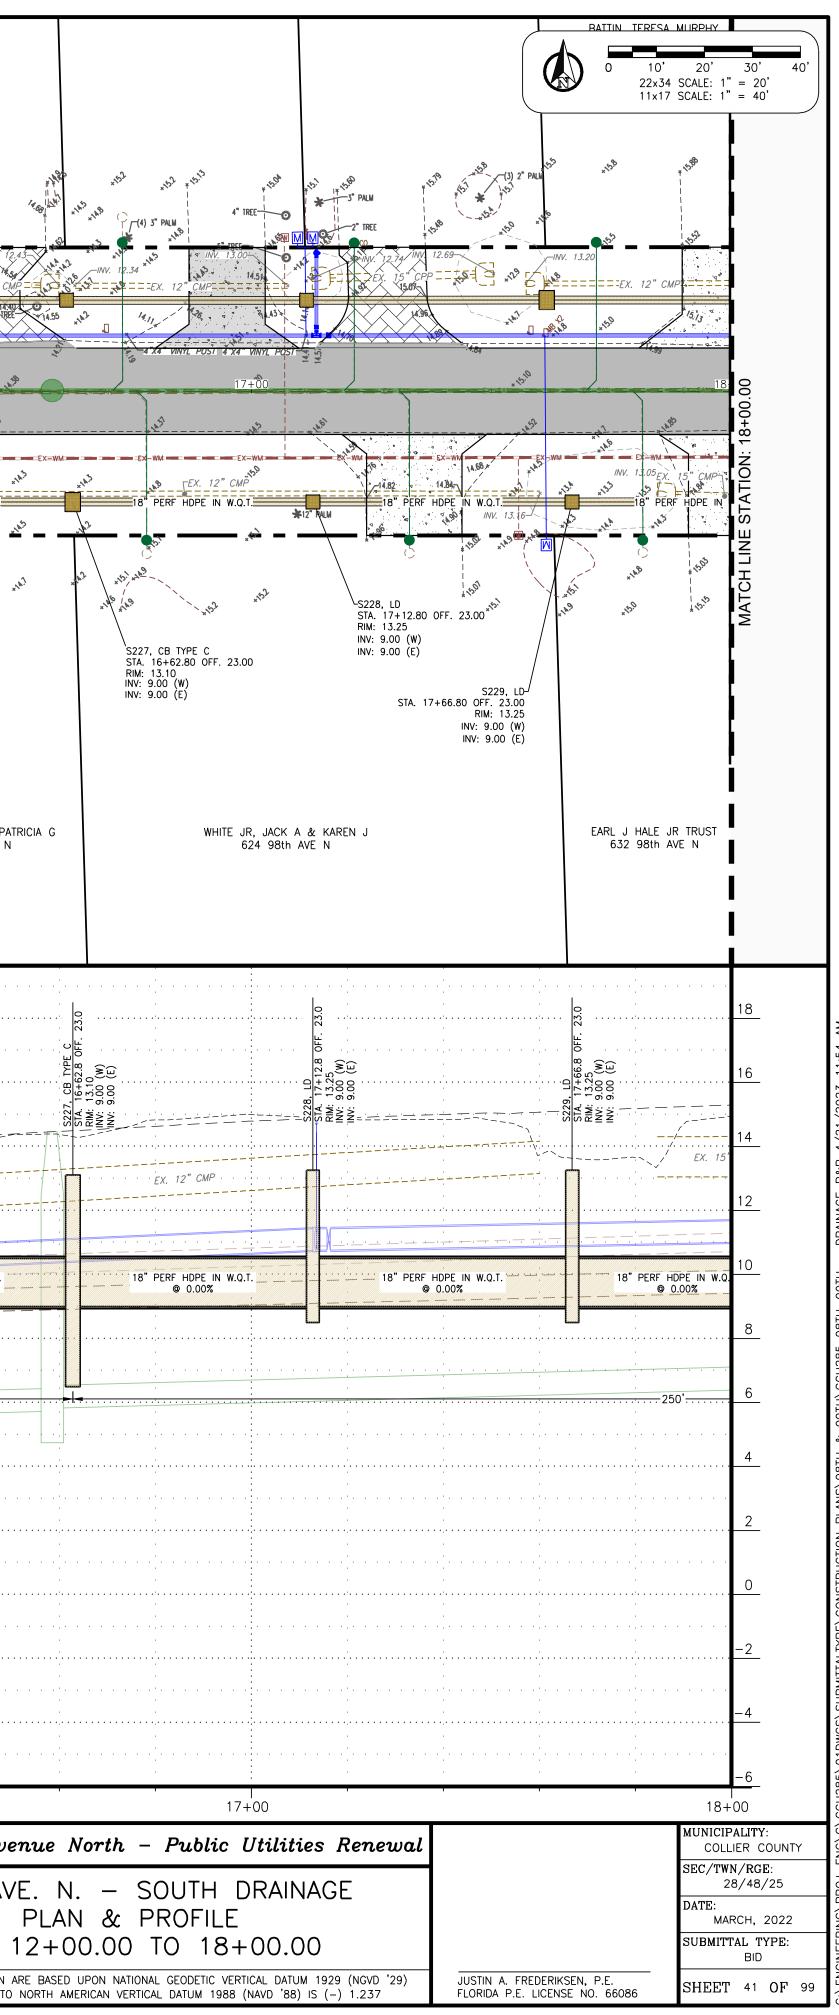


:\engineering\proj-eng\c\ccu285\01Dwgs\submittaltype\construction plans\98TH & 99TH\<u>ccu285 98TH-99TH - Drainage P&P</u> 4/21/202

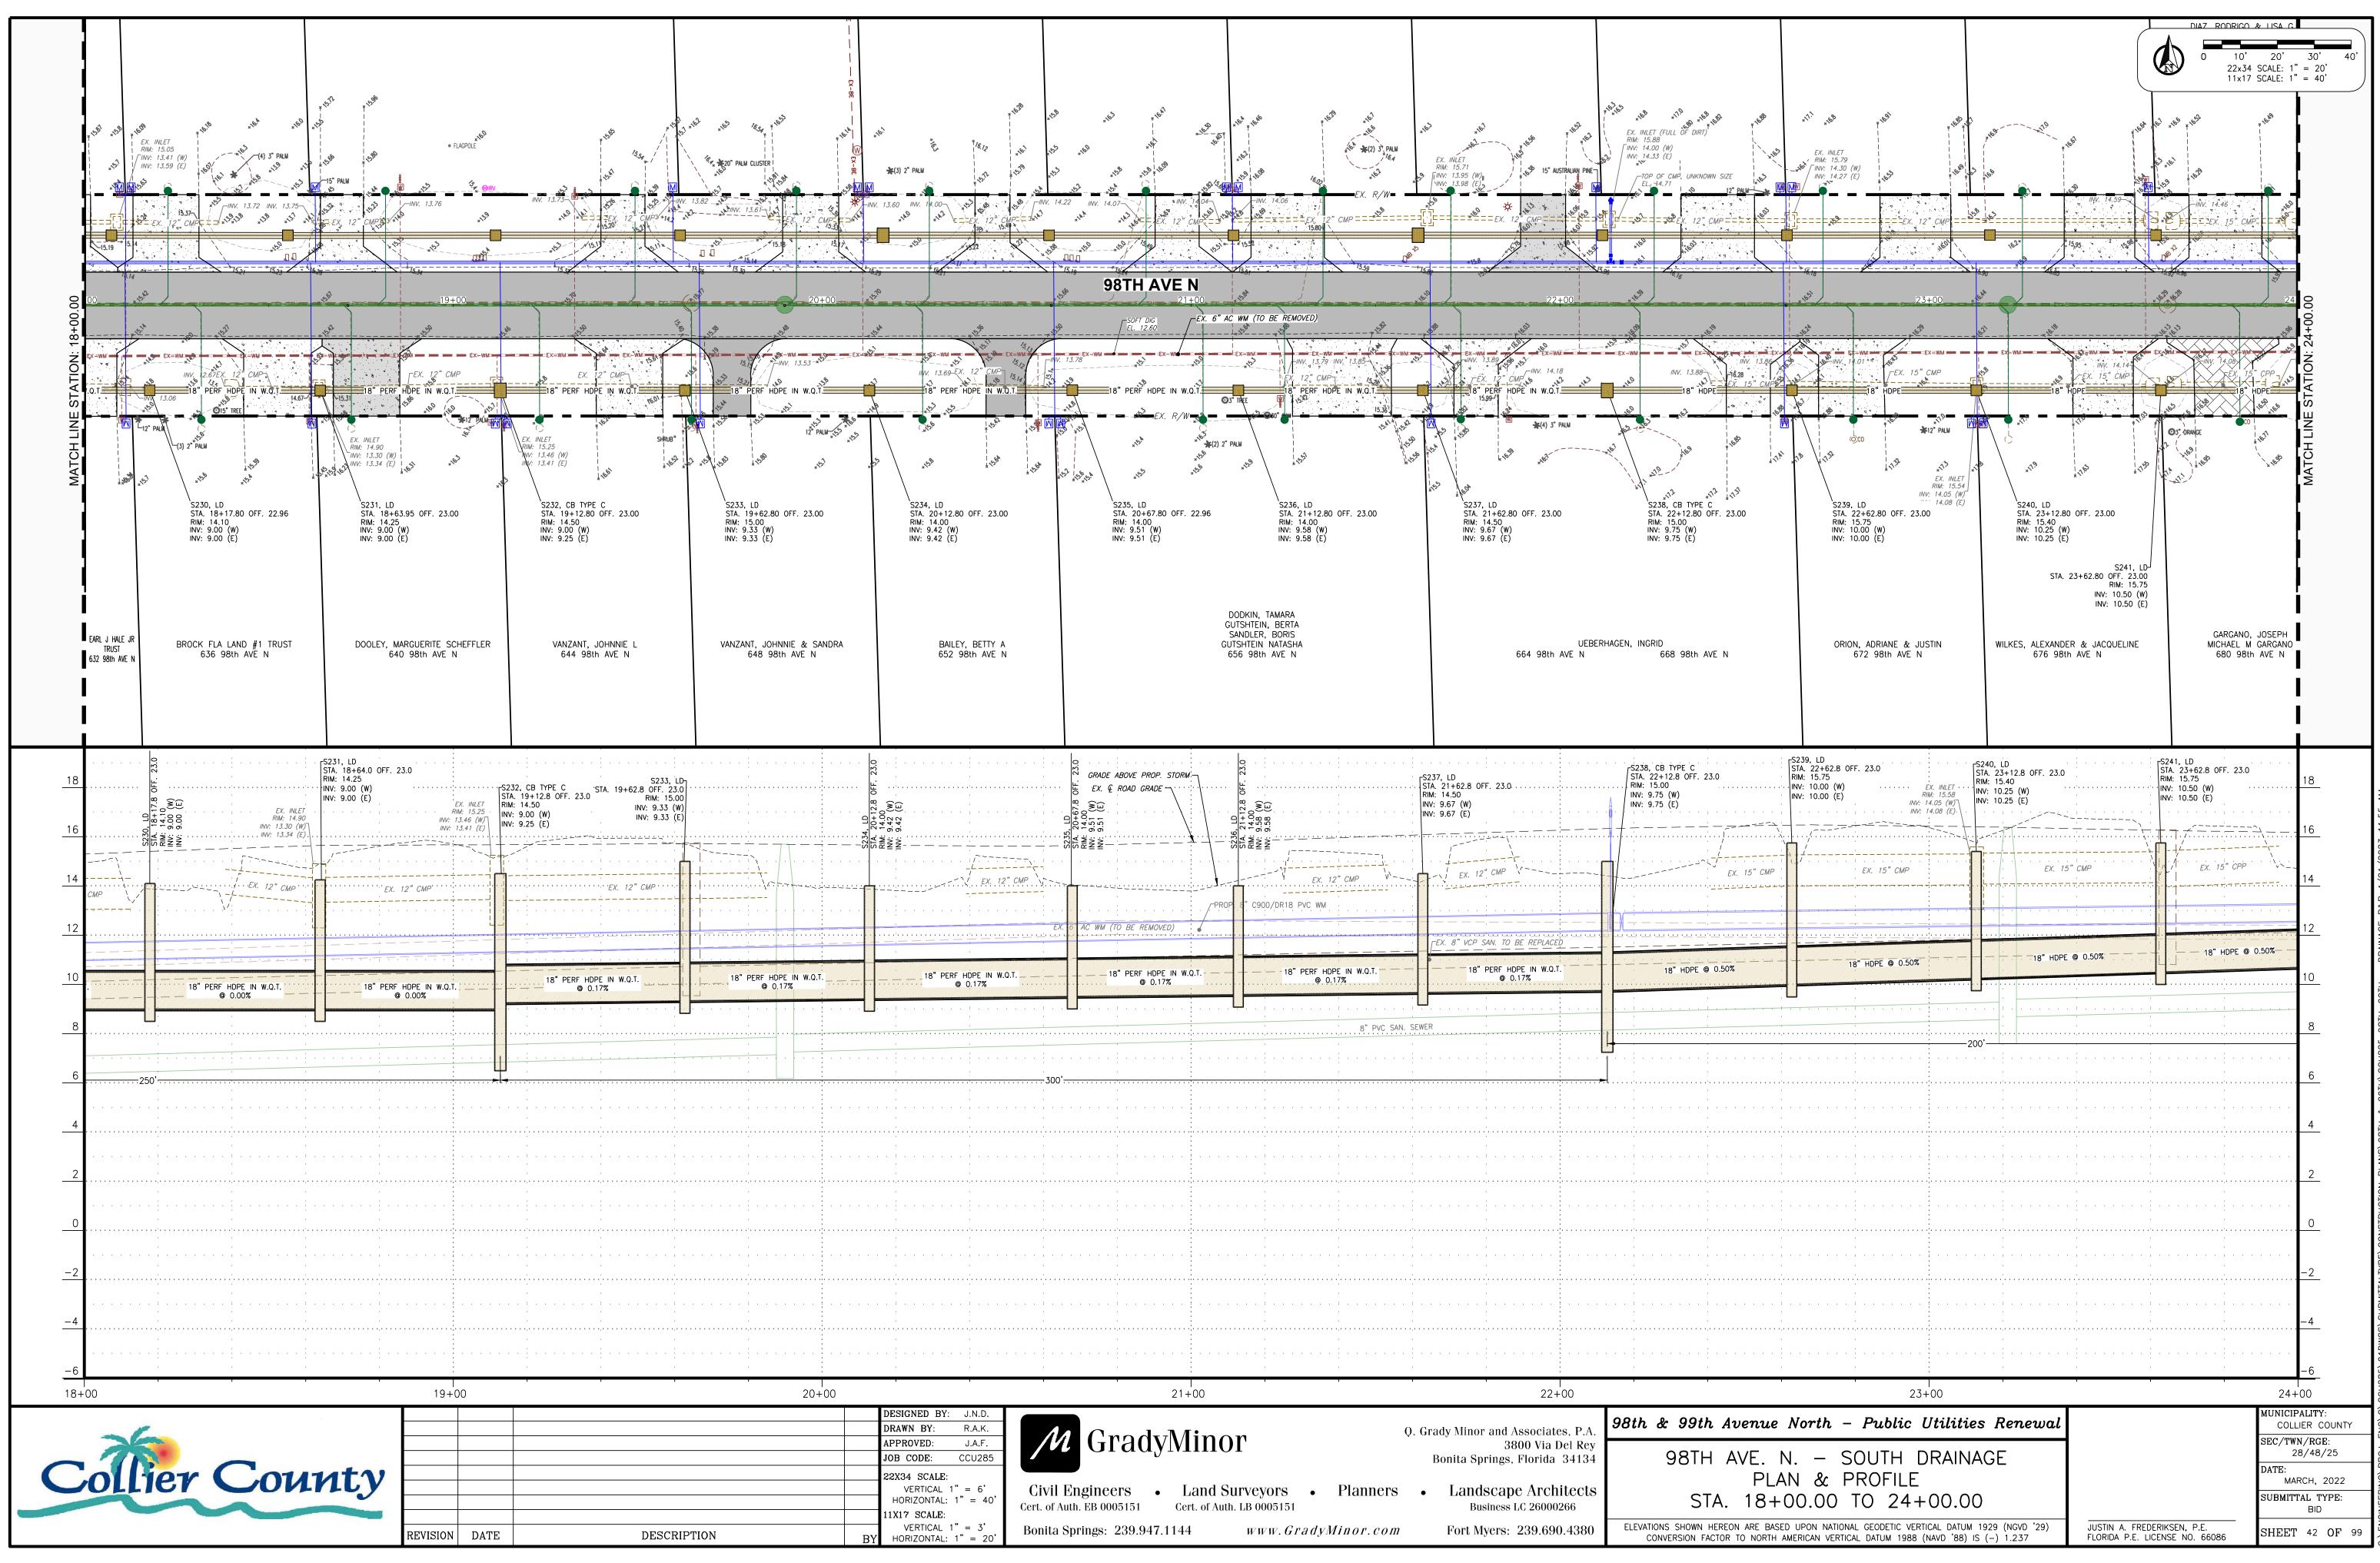


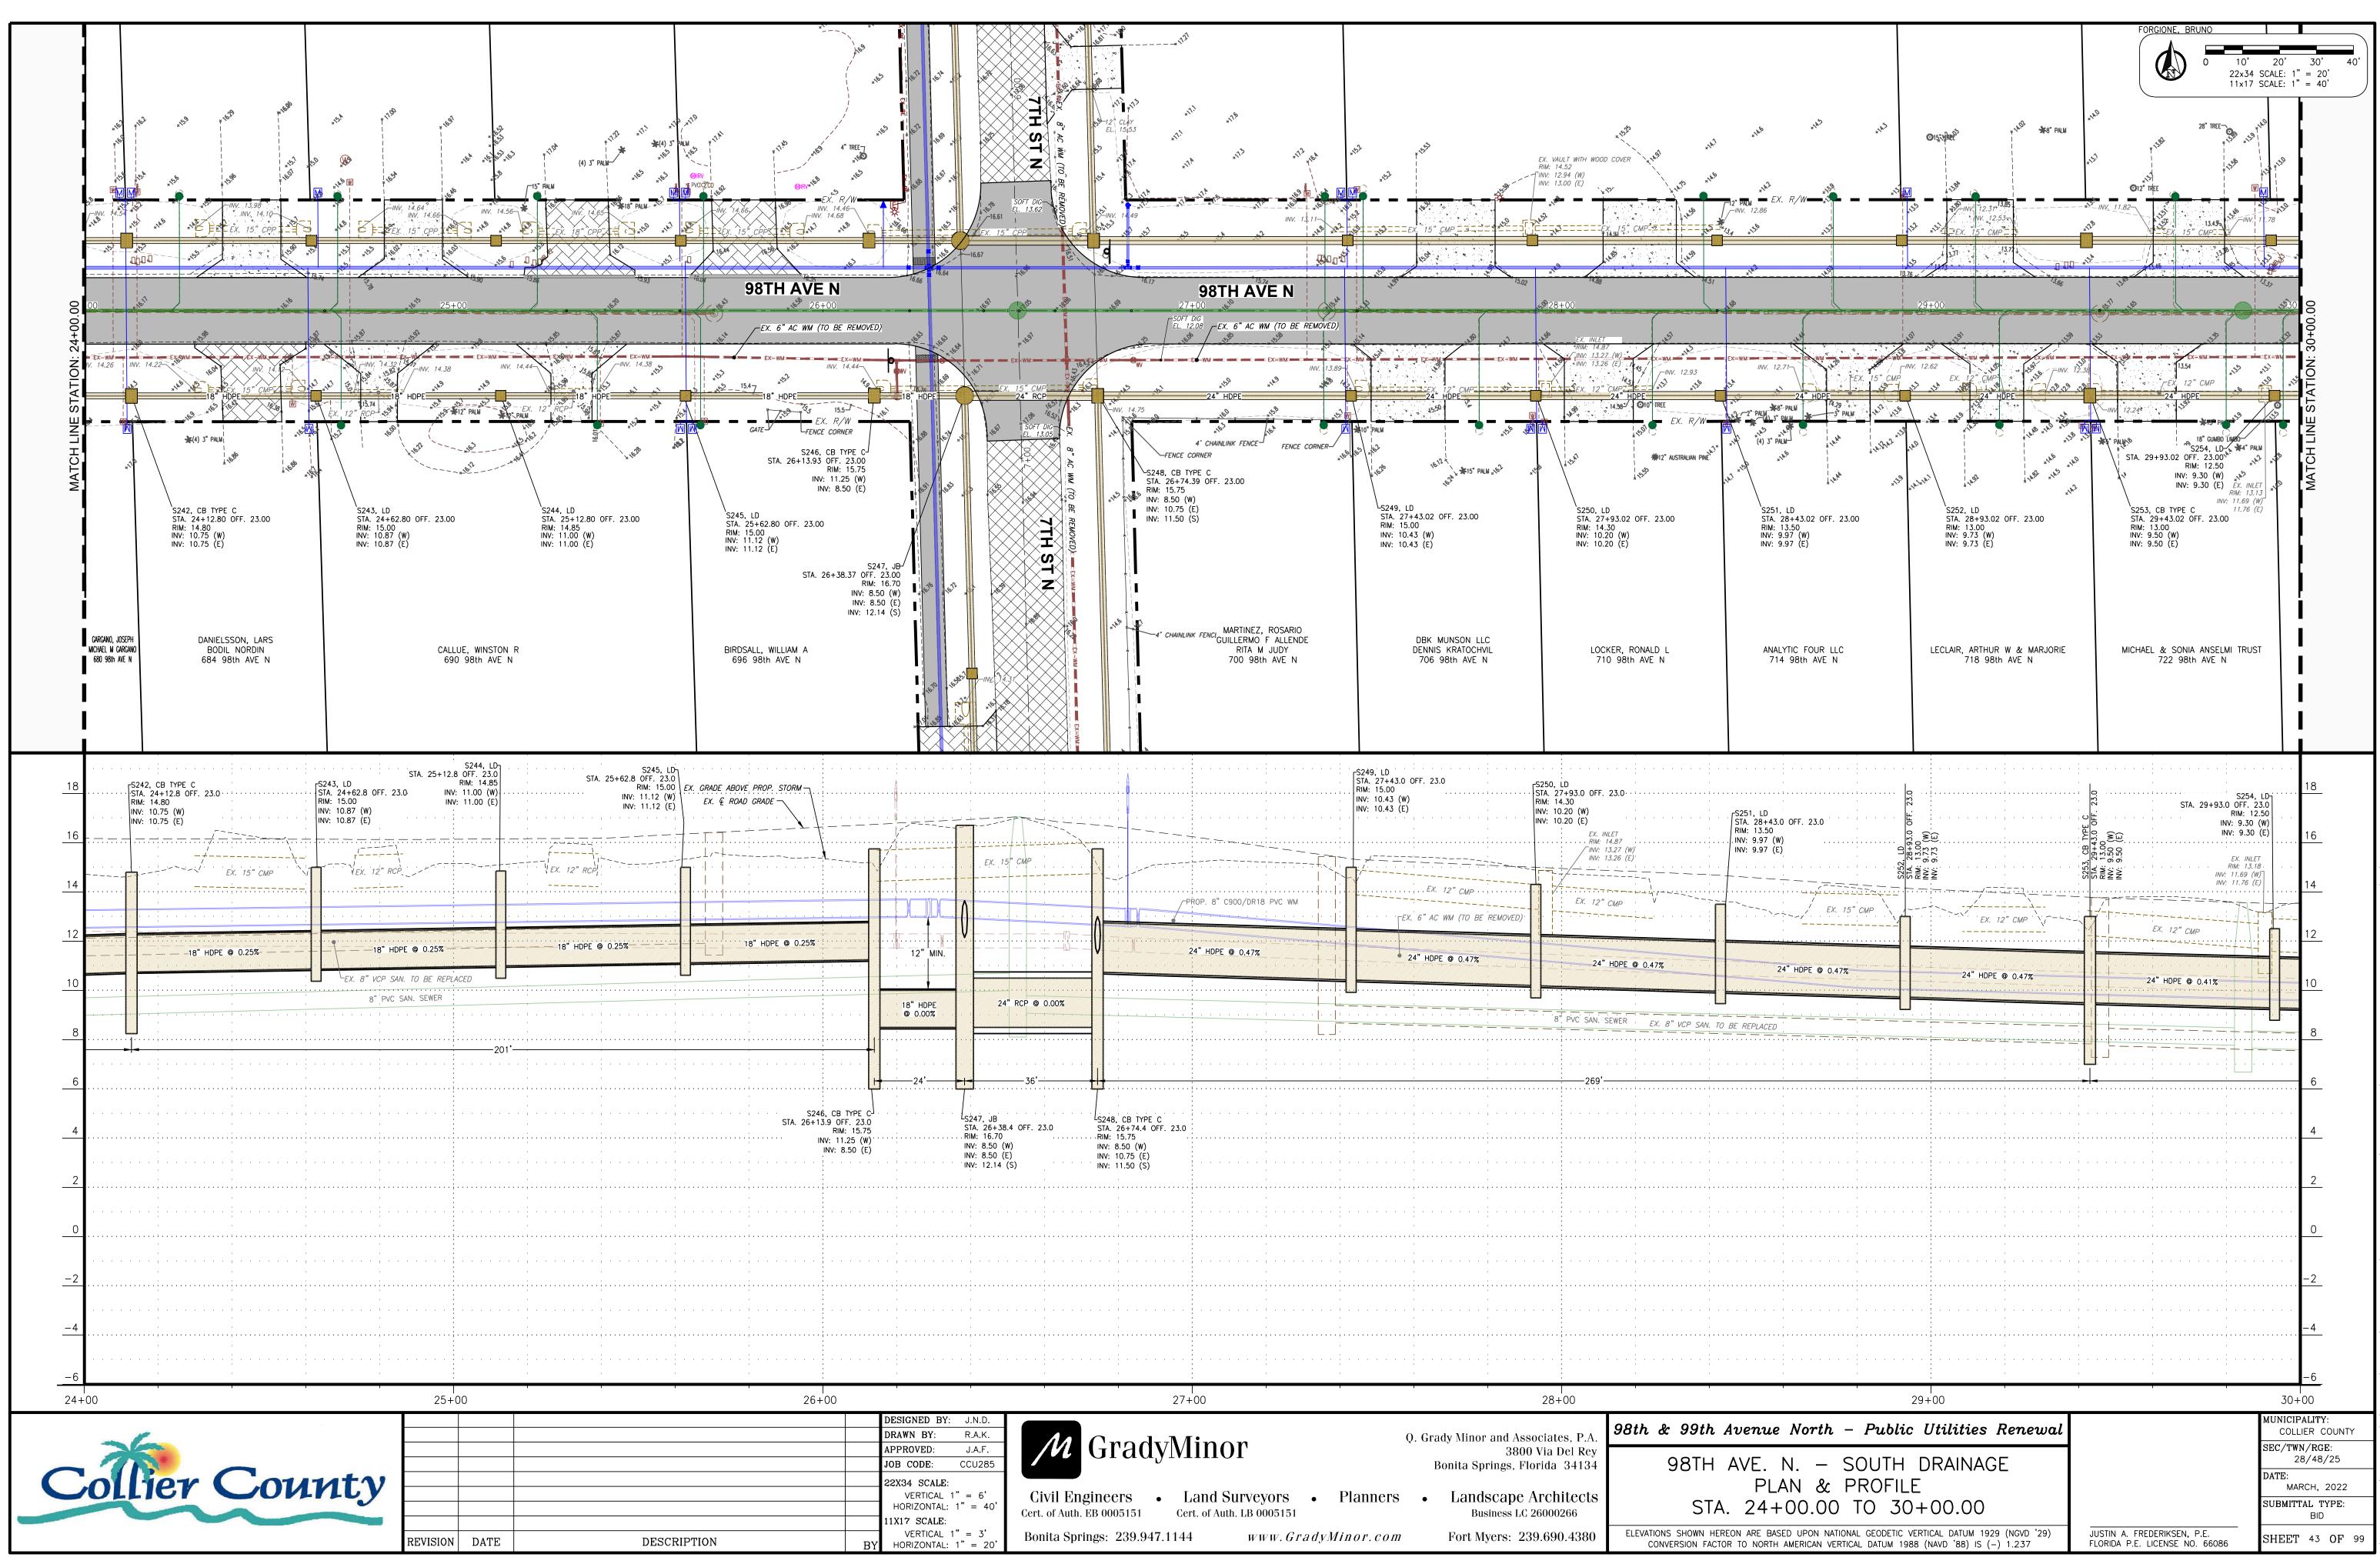


cNGINEERING\PROJ-ENG\C\CCU285\01DWGS\SUBMITTALTYPE\CONSTRUCTION PLANS\98TH & 99TH\<u>CCU285 98TH-99TH - DRAINAGE P&P</u> 4/21/2

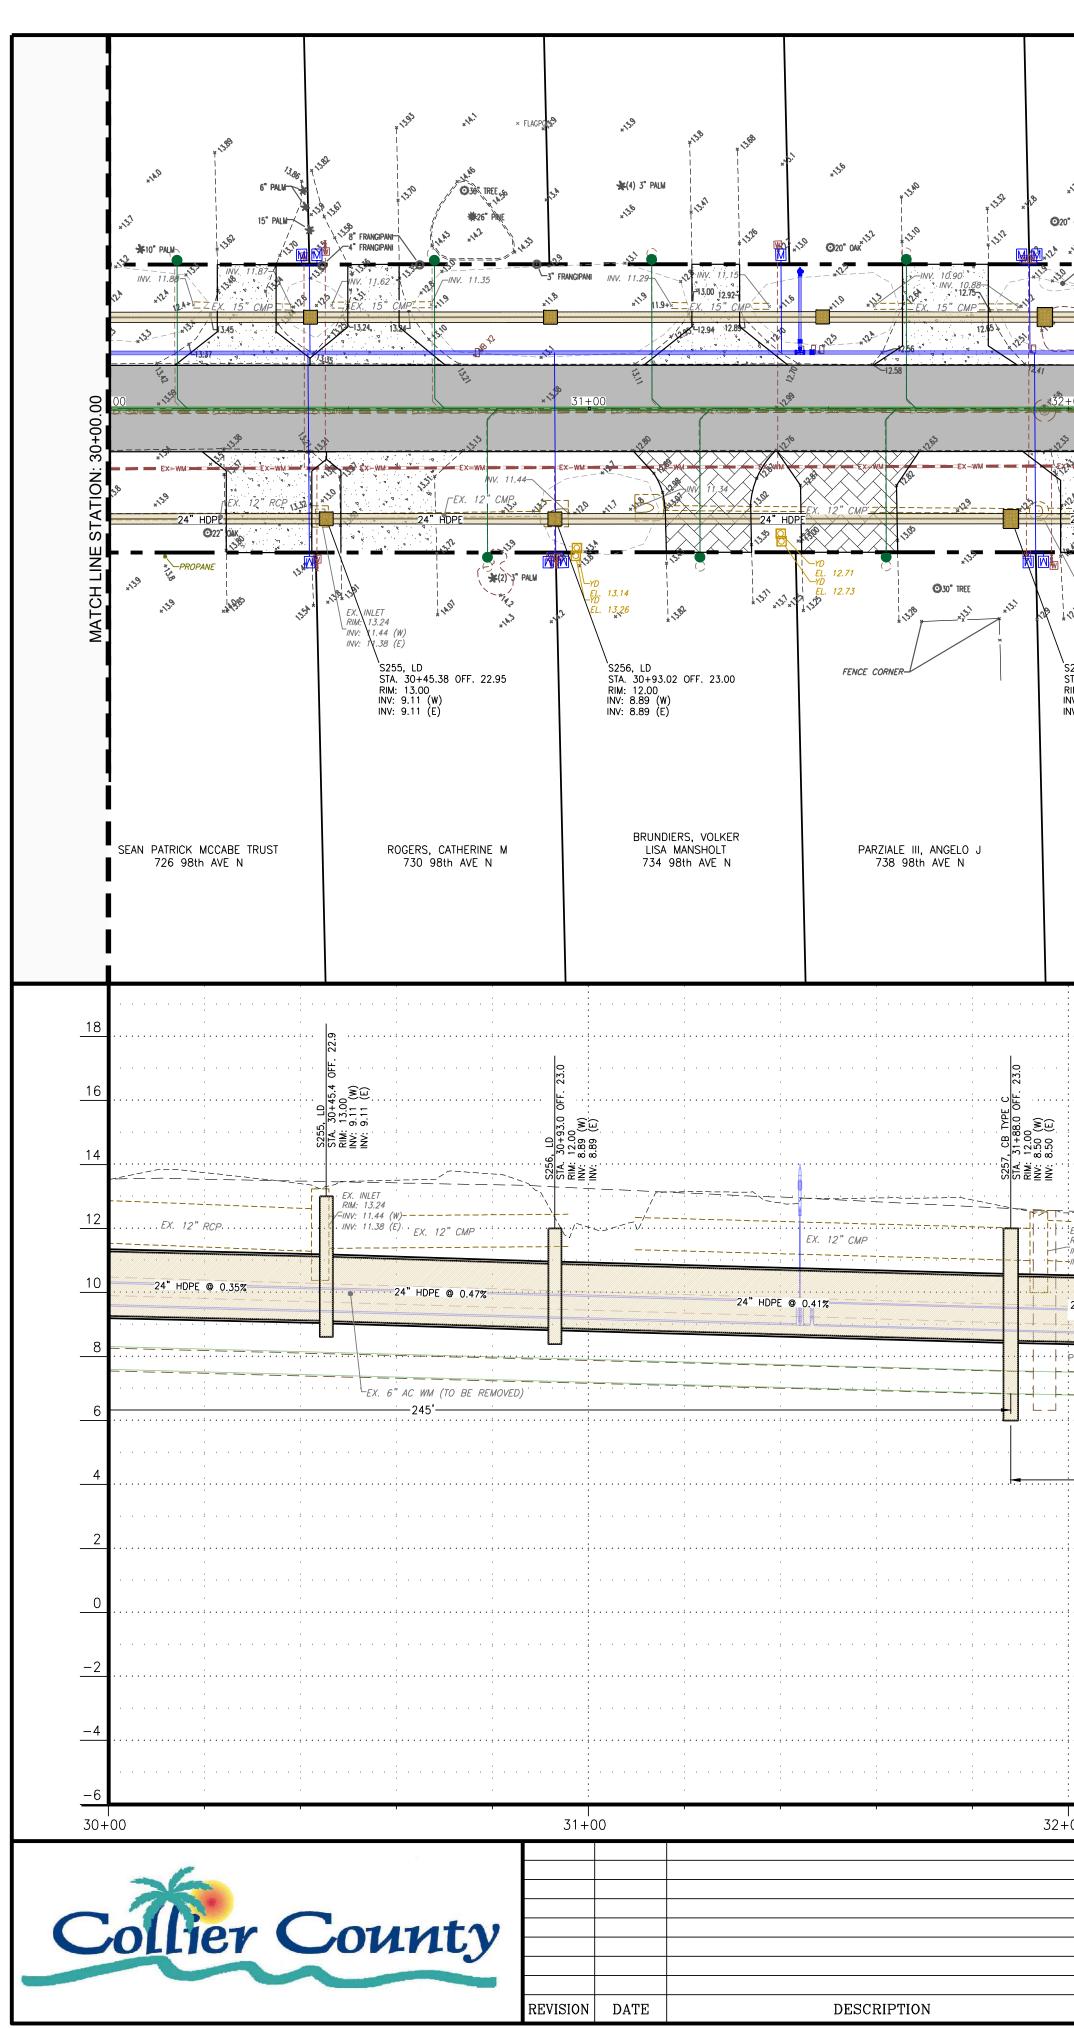


	-						
.5.1 *1 ^{3.6} *15 ⁰⁰ *1 ²⁸		*125 *12.11	* 22.11 × 12.5 × 12.3 × 12.1 × 1	*125 *128	* ^{17,58} * ^{17,5}	*12* *13	
0AK	**************************************	* ¹² O1" ORANGE	12.M *2.7	*12 12 12 12 12 12 12 12 12 12 12 12 12 1	19 () () () () () () () () () ()	← ************************************	<i>V</i> 2
100 +100 +100 +100 +100 +100 +100 +100	INV. 10.53 INV. 10.68 INV. 10.68 INV. 10.68	*119 INV. 10.42+119 +10-42+119 EX	· · //////////////////////////////////	INV. 10.09		1) 100 ×0 ⁵	
	12.18 12.17	19	11.86		0 ² 11.87	1.76	
		THAVEN 33+00 TO BE REMOVED) SOFT DIG EL. 9.17	×₩ ¥0 EL. 11.61	a and a second sec	× [№] 34+00	10 ¹⁰	-00.
EX-WM EX-WM EX- EX. 15 ⁻¹⁰ CMP CMP 24 ⁻¹⁰ PERF HDPE IN W.O.T.	EX-WA	*12 *12	EX. 15" CMP		EX-WM	EX-WM WV. 10.35 INV. 10.06 -11.87 J.74	, ,
24" PERF HDPE IN W.O.T.	24" PERF HDPE IN V 12:20-1		PERF HDPE IN W.Q.T. *10" PAUM EX. R/W	24" PERF HDPE IN W.Q.T.		PERF HDPE IN W.O.T.	110
13 EX. INLET *19 RIM: 12.28 *	128 * 25 * 25	**************************************			**************************************	PILON PILON 11.57 ****	2. C.
CINV: 10.99 (W) INV: 11.01 (E) 257, CB TYPE C A. 31+88.02 OFF. 23.00 M: 12.00	S258, LD STA. 32+38.02 OFF. 23.1 RIM: 11.25	00 STA	59, LD 32+93.02 OFF. 23.00 : 11.25	S260, LD STA. 33+39.65 OFF. 23.00 RIM: 11.50	S261, LI STA. 33 RIM: 10.	+93.02 OFF. 23.00	J.3
W: 12.00 V: 8.50 (W) V: 8.50 (E)	INV: 8.34 (W) INV: 8.34 (E)	INV:	8.16 (W) 8.16 (E)	INV: 8.00 (W) INV: 8.00 (E)	INV: 7.8 INV: 7.8	5 (W) 5 (E)	
LOMBARDI, LAUREN D 742 98th AVE N	PF POINCIANA 746 98th A'	A LLC BA	ILMAN, MEHMET LEVENT RBARA KIRISTINA BILMAN 750 98th AVE N	MISERENDINO, JOSEPH M & 754 98th AVE N	د DEBRA BC 75	DGEY 1200 INC 58 98th AVE N	
· · · · · · · · · · · · · · · · · · ·	· · · · · · · · · · · · · · · · · · ·				· · · · · · · · · · · · · · · · · · ·	· · · · · · · · · · · · · · · · · · ·	
	· · · · · · · · · · · · · · · · · · ·	· · · · · · · · · · · · · · · · · · ·	· · · · · · · · · · · · · · · · · · ·	EX. GRADE ABOVE PROP. STORM EX. & ROAD GRADE			23.0
LD 	22+35:0 OF 334 (W) 334 (E) 34 (E)	LD 32+93.0 OFF 11.25 16 (W)			(W) (E) (E)	· · · · · · · · · · · · · · · · · · ·	LU 34+49 0 OFF
22 23 23 24 25 24 25 25 24 25 25 25 25 25 25 25 25 25 25 25 25 25							t stat
TX. INLET RIM: 12.51 NV: 10.99 (W) EX. 15" CMP NV: 11.01 (E)		EX. INLET					
24" PERF HDPE IN W.Q.T.	24" PERF HDPE IN V @ 0.33%	V.Q.T 24"	PERF HDPE IN W.Q.T.	24" PERF HDPE IN W.Q.T. @ 0.33%	24"	PERF HDPE IN W.Q.T. © 0.33%	
	P SAN. TO BE REPLACED	8" PVC SAN. SEWER		- <u></u>			_
· · · · · · · · · · · · · · · · · · ·	· · · · · · · · · · · · · · · · · · ·			· · · · · · · · · · · · · · · · · · ·			
				· · · · · · · · · · · · · · · · · · ·			
· · •••
· · · · · · · · · · · · · · · · · · ·	• •	· · · · · · · · · · · · · · · · · · ·	· · · · · · · · · · · · · · · · · · ·	· · · · · · · · · · · · · · · · · · ·		· · · · · · · · · · · · · · · · · · ·	•••
· · •••
· · · · · · · · · · · · · · · · · · ·		· · · · · · · · · · · · · · · · · · ·		· · · · · · · · · · · · · · · · · · ·	· · · · · · · · · · · · · · · · · · · ·		•••
00	· · ·	33+00	· · ·	T	34+00	· · ·	
DRAWN BY: F	J.N.D. R.A.K. J.A.F.	GradyMin	or		and Associates, P.A. 3800 Via Del Rey	98th & 99th Au	_
JOB CODE: C(22X34 SCALE: VERTICAL 1" = HORIZONTAL: 1"	= 6' Civil Engi	neers • Land	Surveyors • Pla	anners • Lands	rings, Florida 34134 scape Architects	98TH A' STA.	
BY HORIZONTAL: 1"	= 3' Cert. of Auth. Effective	3 0005151 Cert. of A gs: 239.947.1144	uth. LB 0005151 <i>www. GradyMin</i>		siness LC 26000266 yers: 239.690.4380	STA. ELEVATIONS SHOWN HEREON CONVERSION FACTOR T	N A

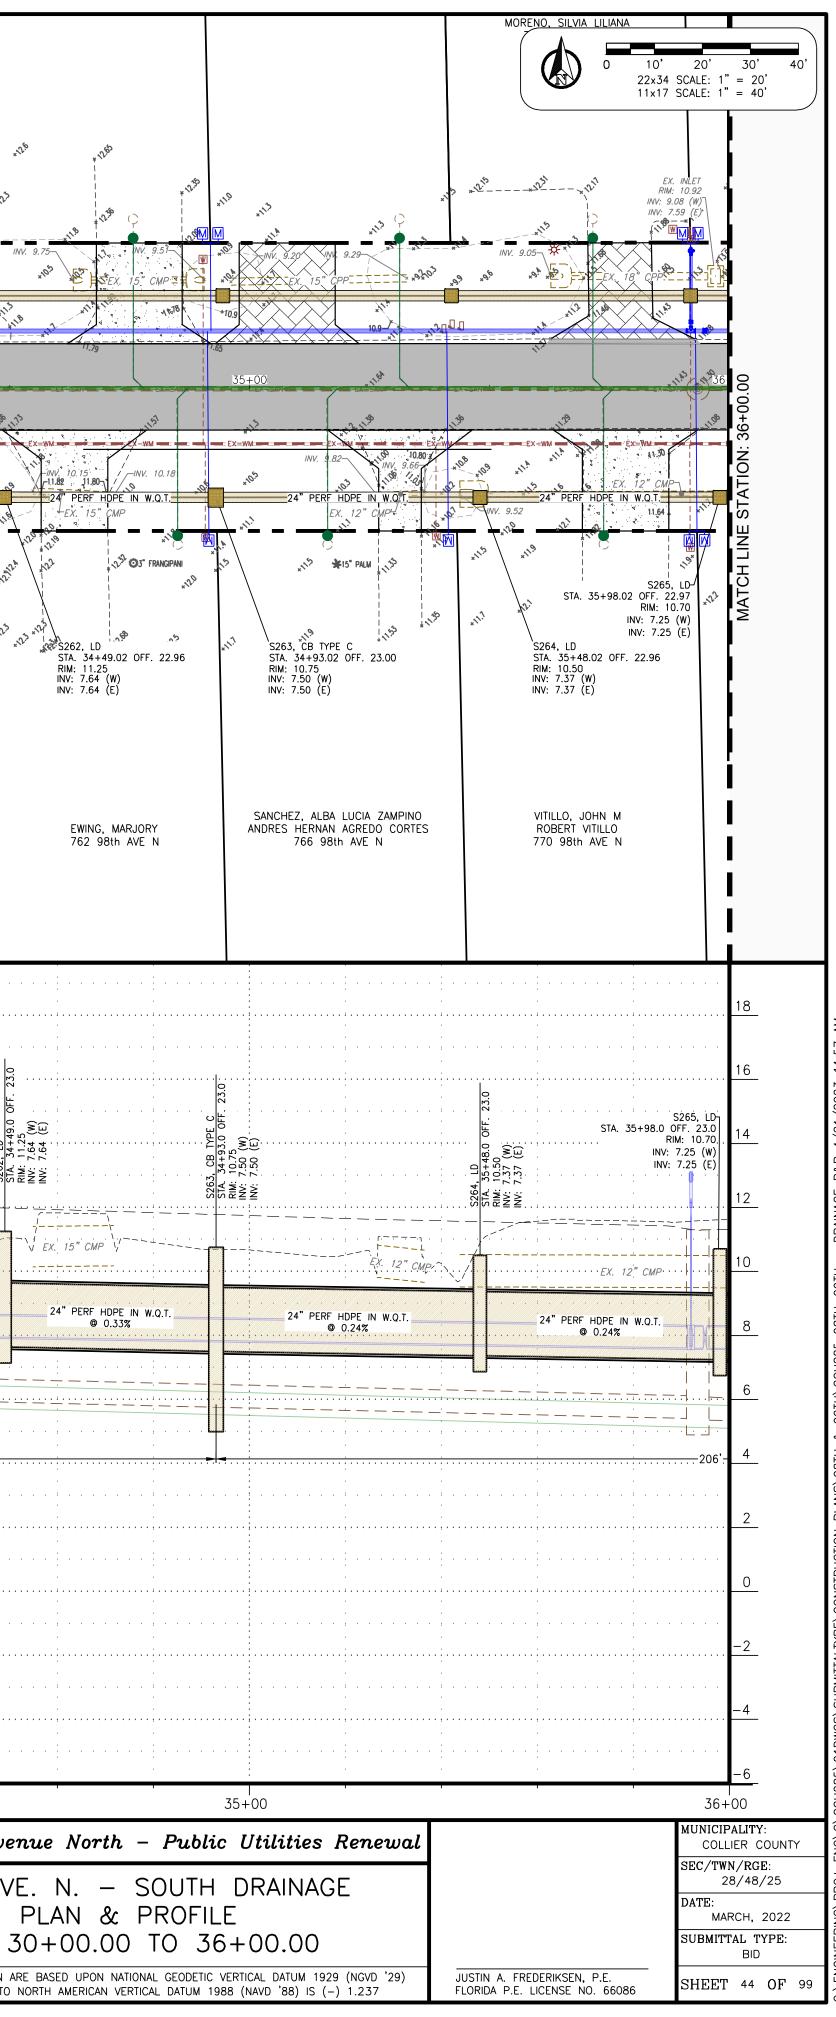


\ENGINEERING\PROJ-ENG\C\CCU285\01DWGS\SUBMITTALTYPE\CONSTRUCTION PLANS\98TH & 99TH\<u>CCU285 98TH-99TH - DRAINAGE P&P</u> 4/21/2023 1

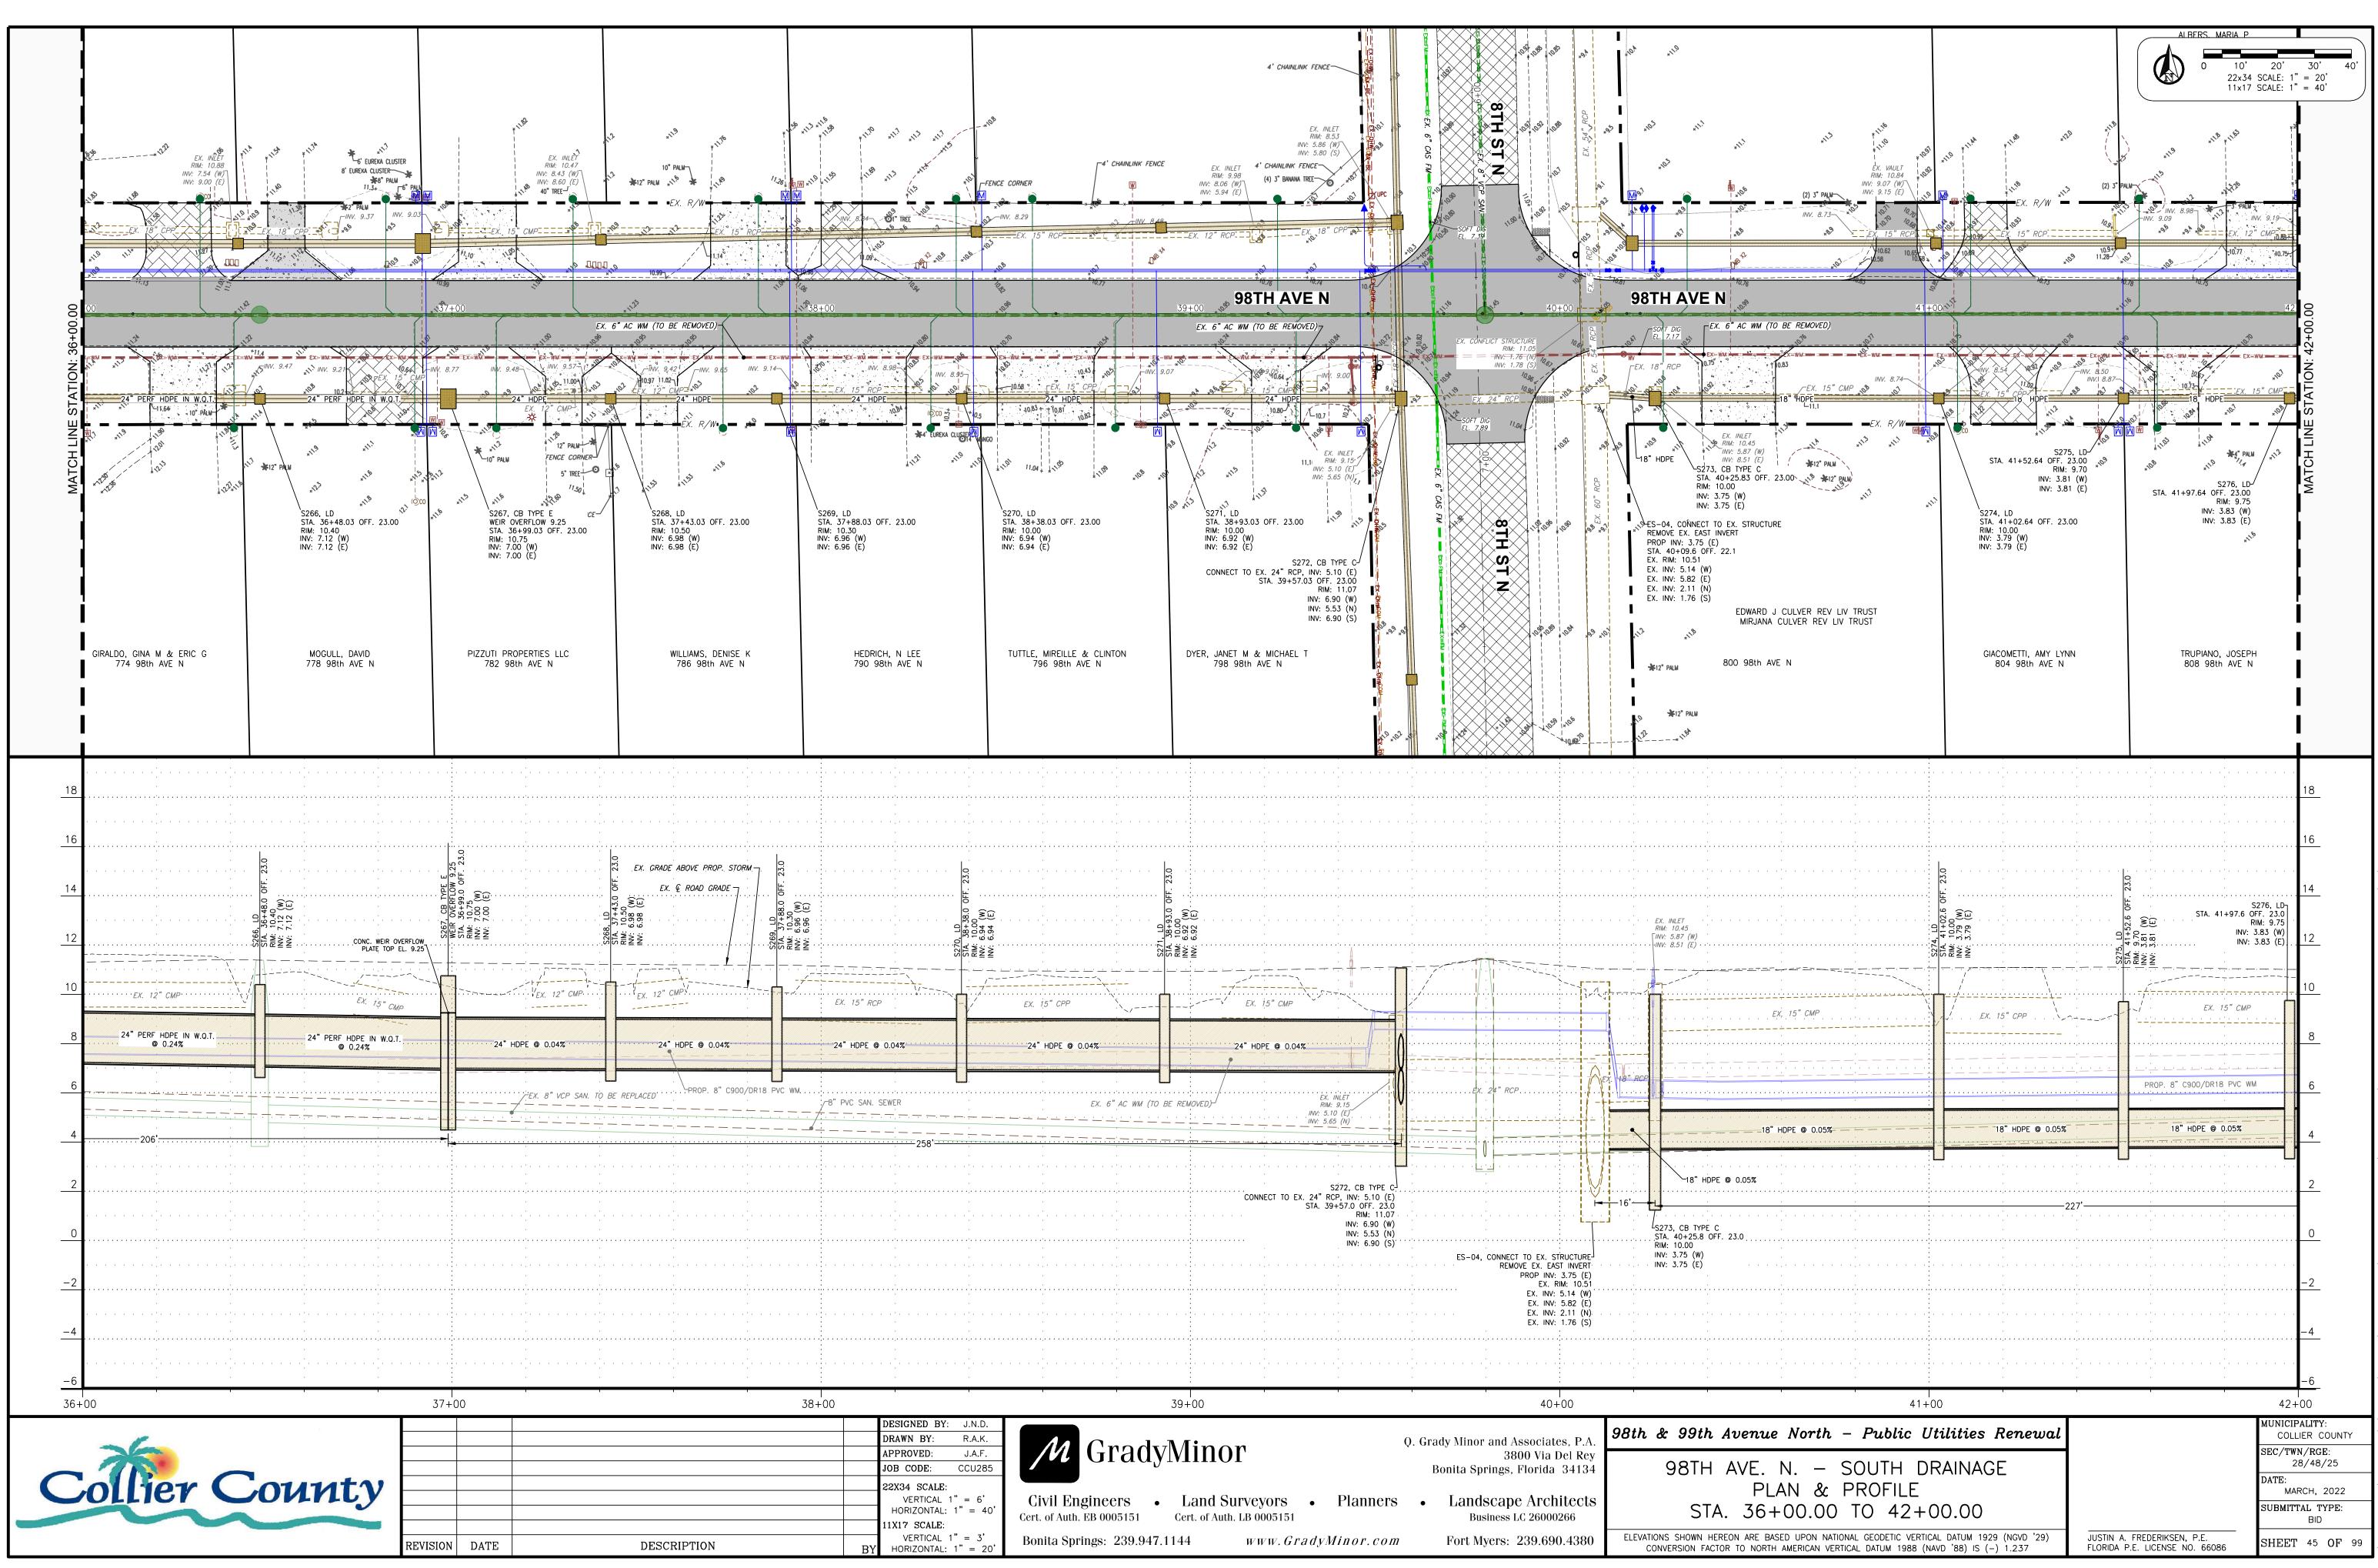

\endineering\proj_eng\c\ccu285\01Dwgs\submittaltype\construction plans\98TH & 99TH\<u>ccu285 98TH-99TH - Drainage P&P</u> 4/21/20

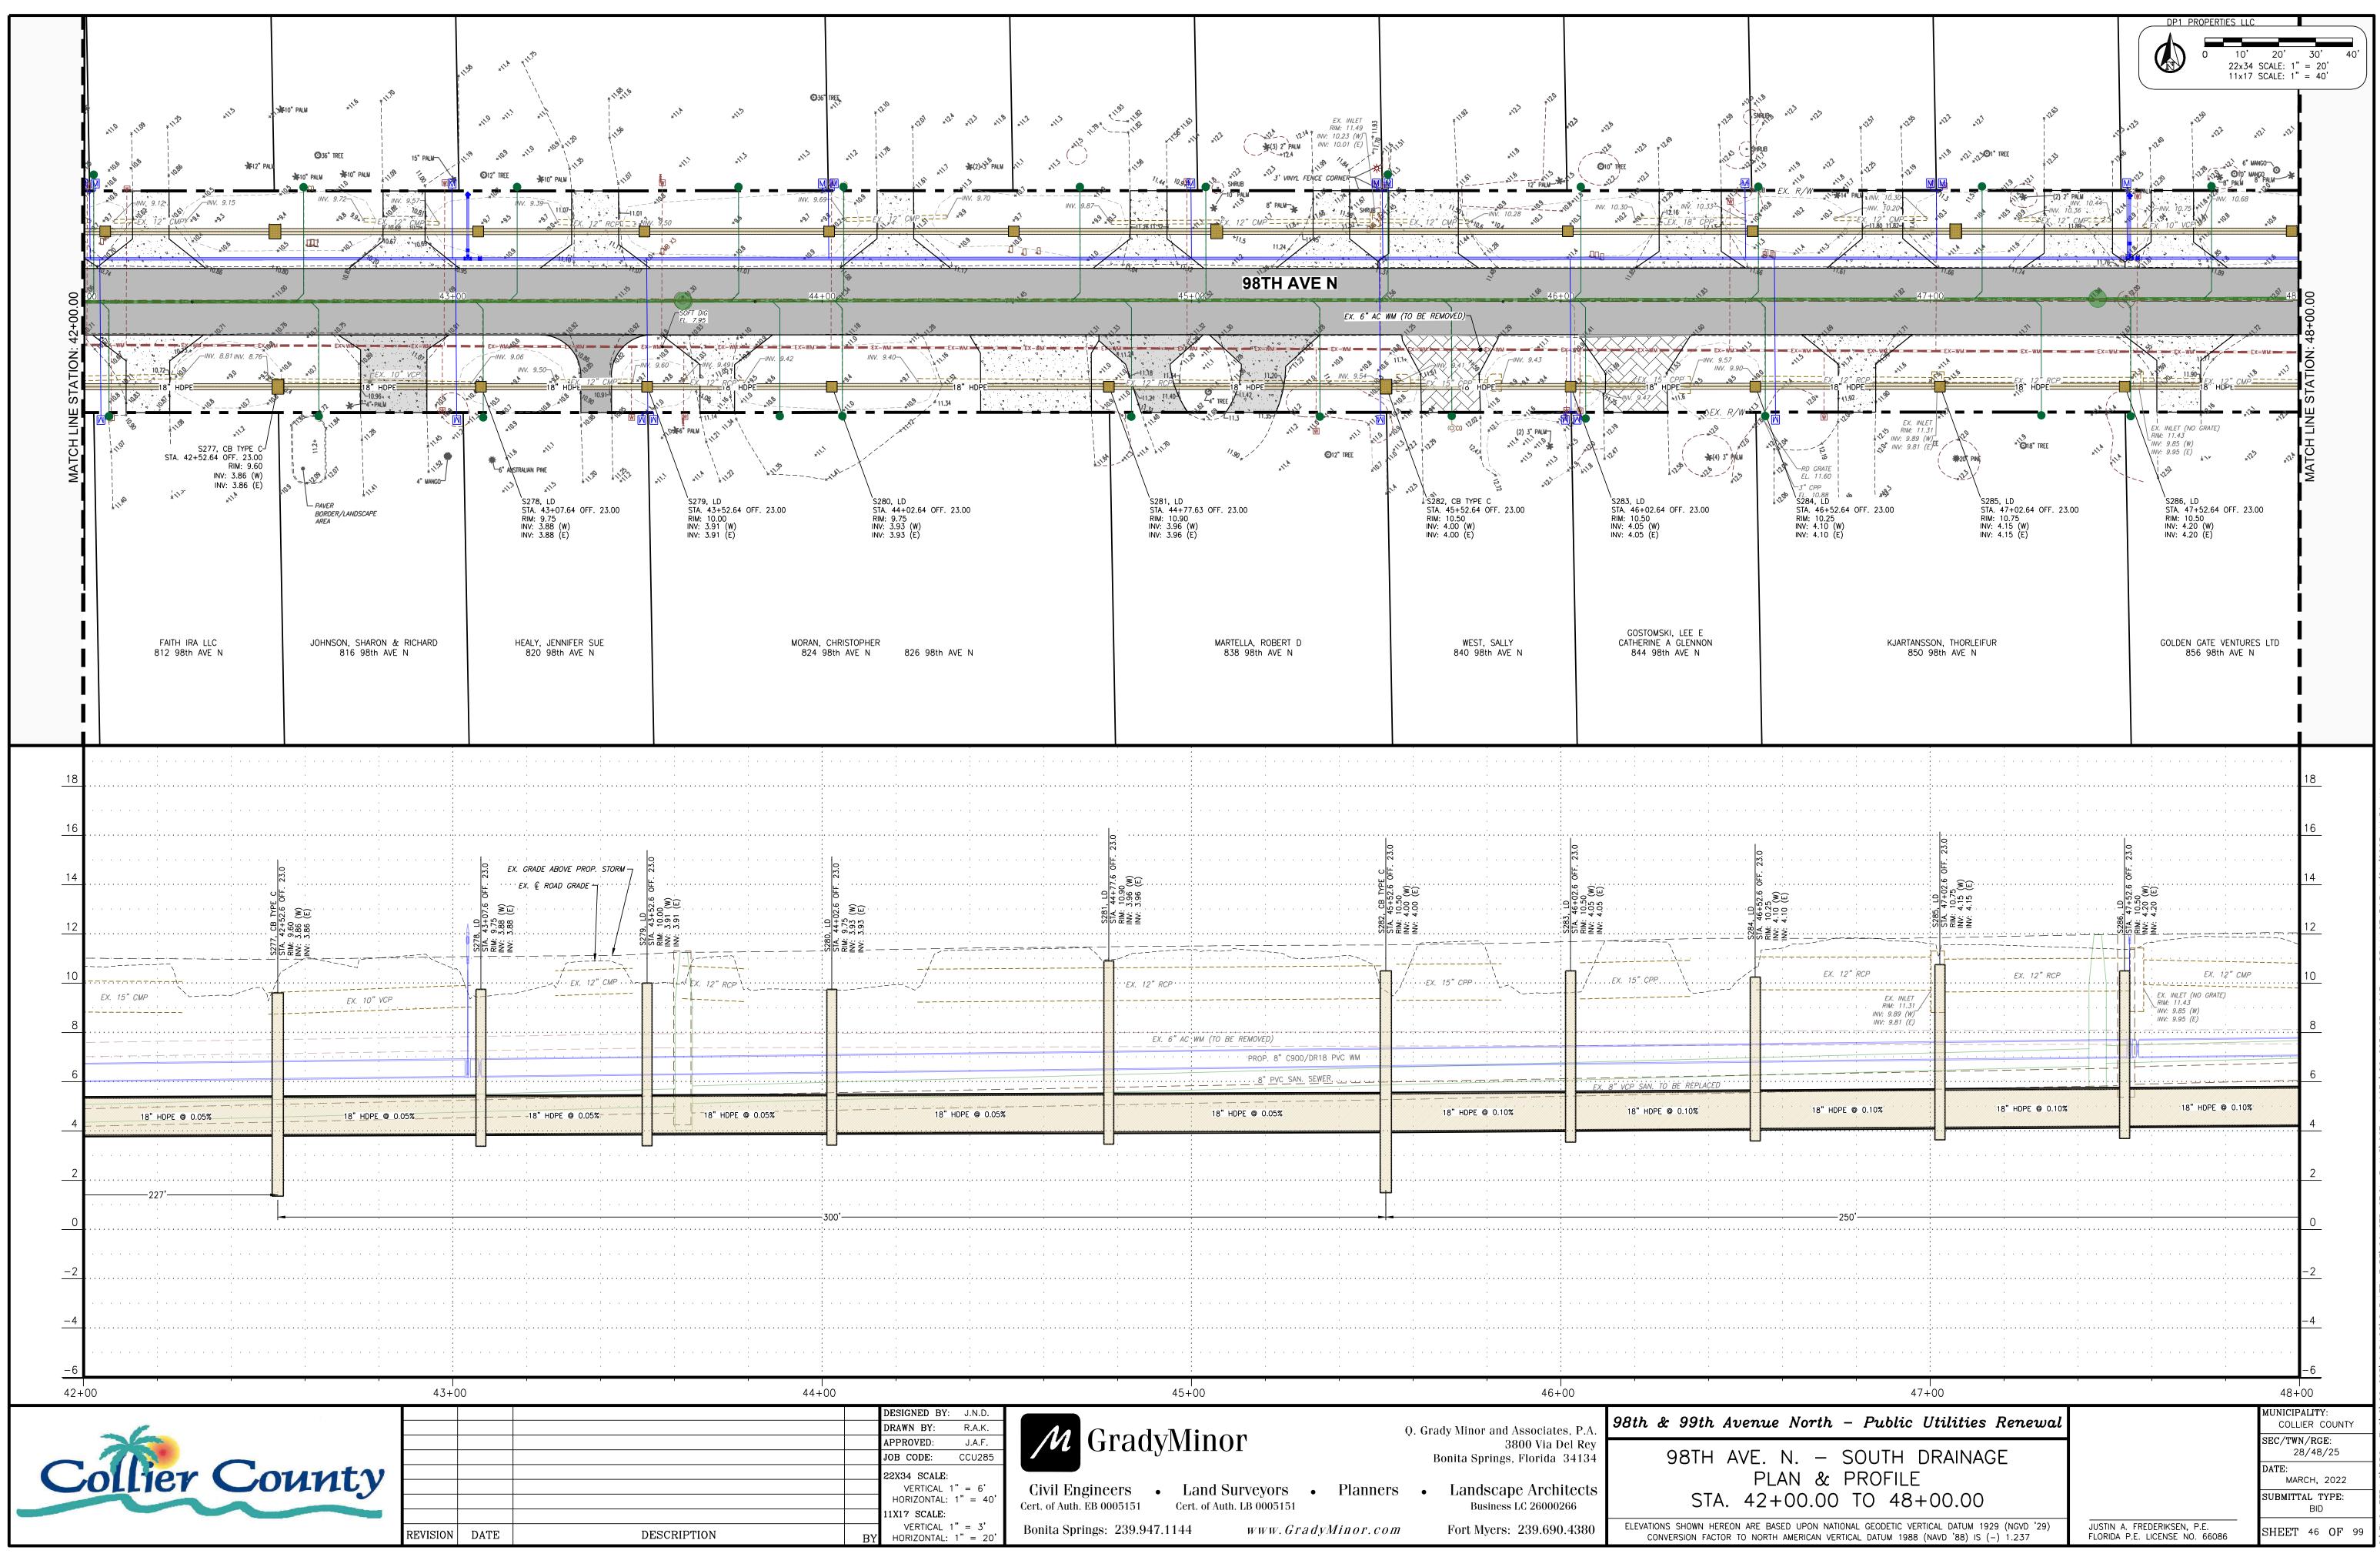

(ENGINEERING/PROJ-ENG/C/CCU285/01DWGS/SUBMITTALTYPE/CONSTRUCTION PLANS/98TH & 99TH<u>/CCU285 98TH-99TH - DRAINAGE P&P</u> 4/21/202

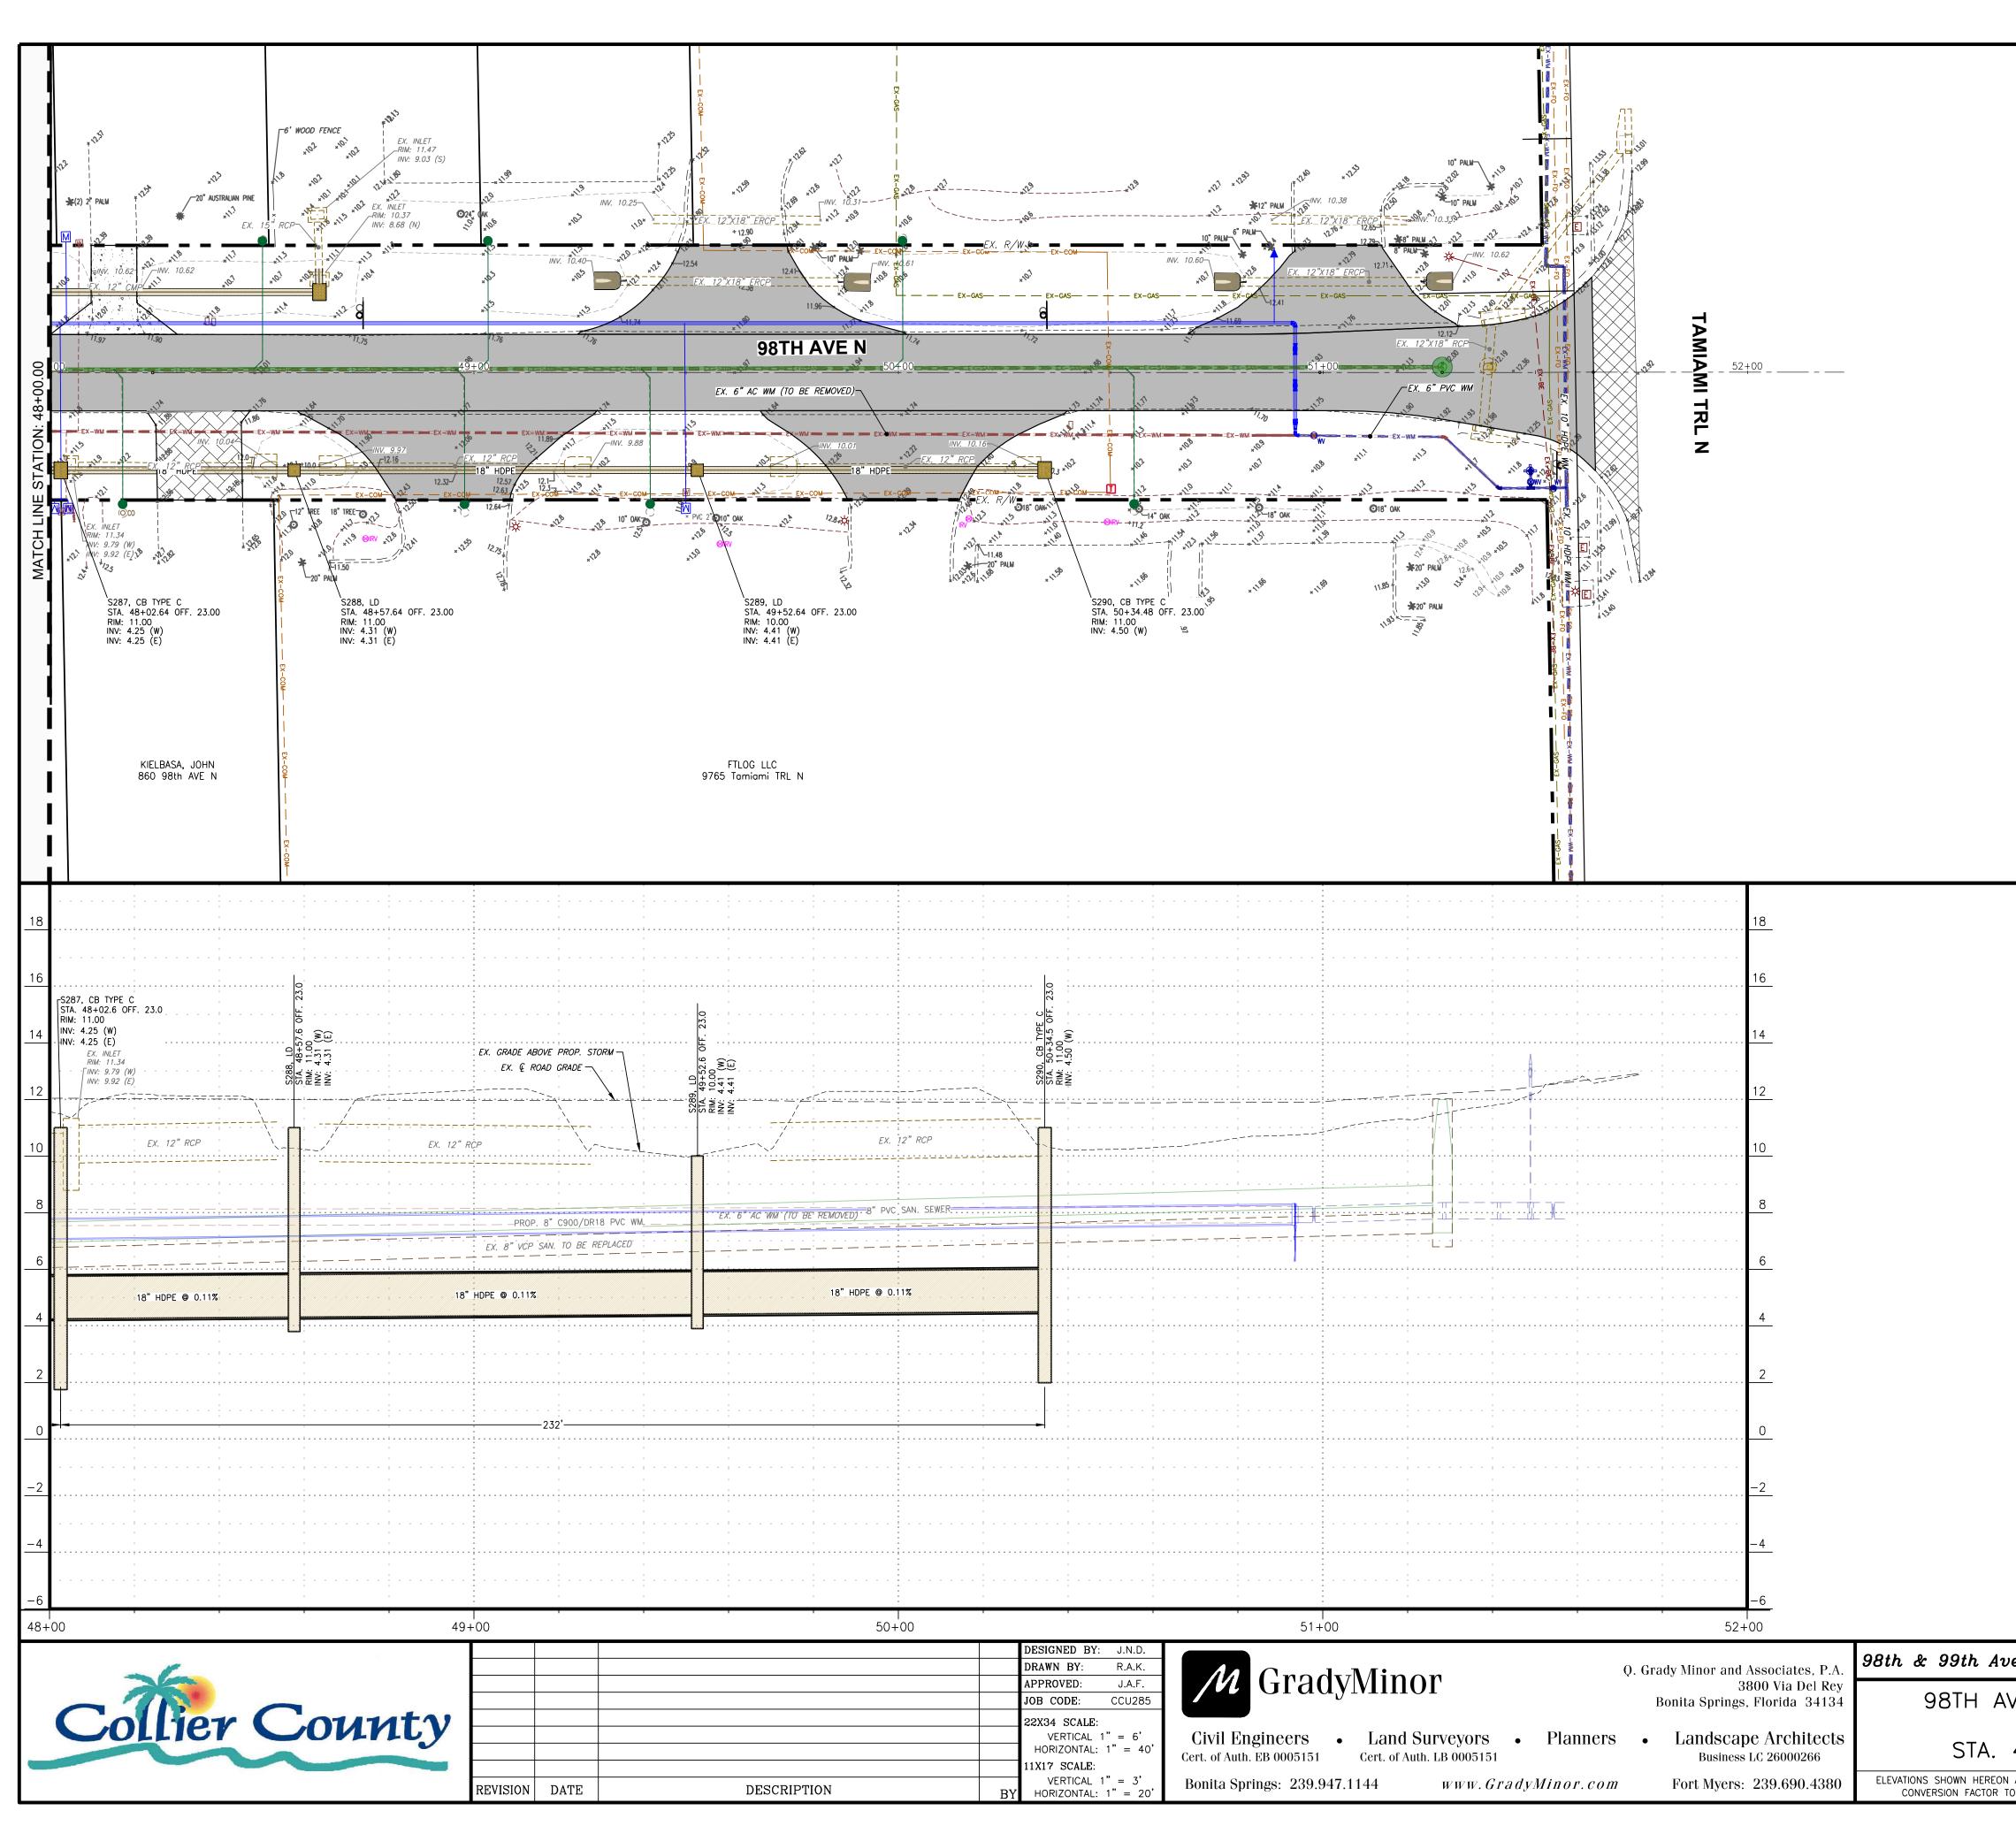





10' 20' 30' 22x34 SCALE: 1" = 20' 11x17 SCALE: 1" = 40'

G:\ENGINEERING\PROJ-ENG\C\CCU285\01DWGS\SUBMITTALTYPE\CONSTRUCTION PLANS\98TH & 99TH\CCU285 98TH-99TH - DRAINAGE P&P 4/21/2023 12:01


enue North – Public Utilities Renewal		MUNICIPALITY: COLLIER COUNTY
VE. N. – SOUTH DRAINAGE		SEC/TWN/RGE: 28/48/25
PLAN & PROFILE		DATE: MARCH, 2022
48+00.00 TO 52+00.00		SUBMITTAL TYPE: BID
ARE BASED UPON NATIONAL GEODETIC VERTICAL DATUM 1929 (NGVD '29) O NORTH AMERICAN VERTICAL DATUM 1988 (NAVD '88) IS (–) 1.237	JUSTIN A. FREDERIKSEN, P.E. FLORIDA P.E. LICENSE NO. 66086	SHEET 47 OF 99

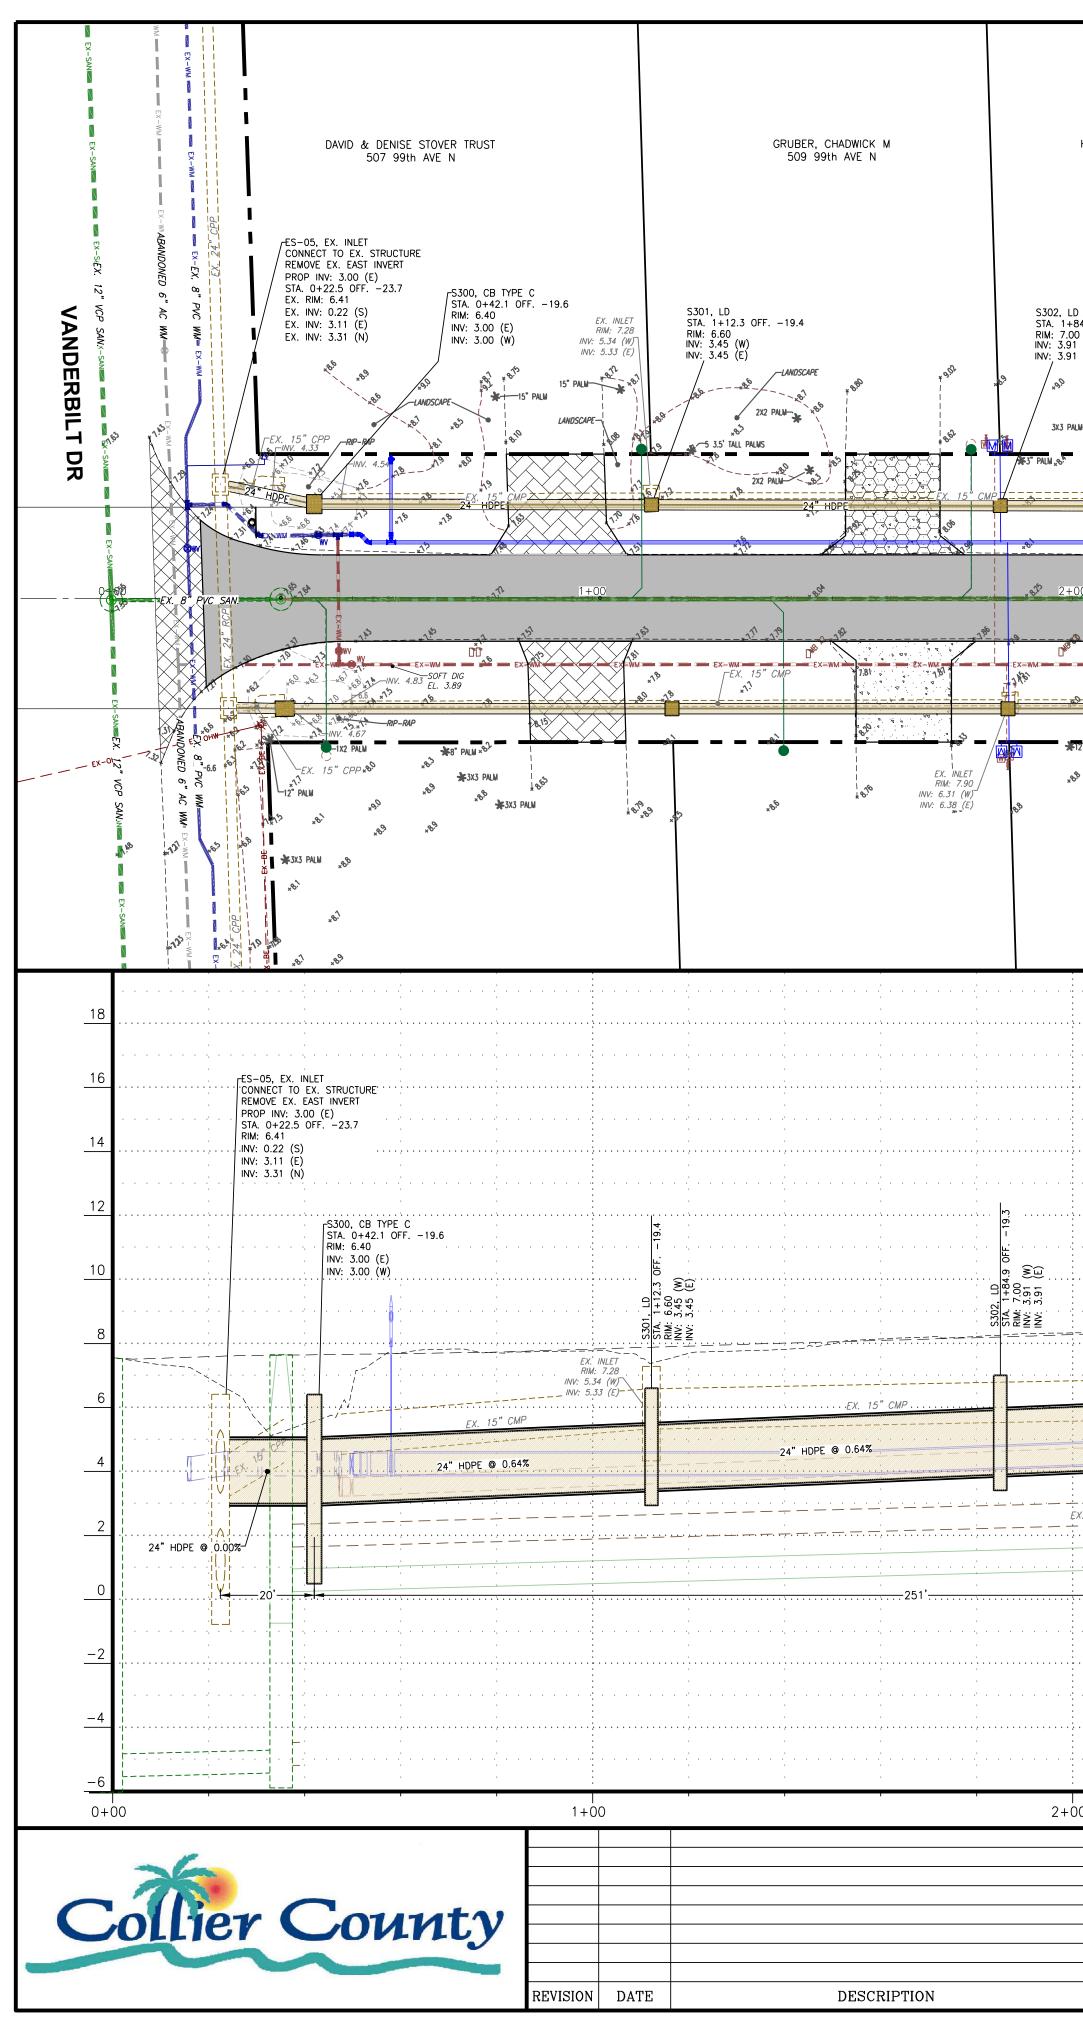


HOUSMAN, HEATHER C 511 99th AVE N	515 99TH AVENUE NORTH LLC 515 99th AVE N	FLAGG, JOHN MARCIA PRIVITERA FLAGG 519 99th AVE N	JEAN LYNN KOGOK REV TRUST 523 99th AVE N	527 99th AVE N 5 MC QUILLIN ET UX, TOM	531 M A
	S303, LD STA. 2+38.9 OFF19.1 RIM: 7.80 INV: 4.26 (E) 12" PMM EL. 9.37 SS SS	S304, CB TYPE C STA. 2+92.6 OFF19.0 RIM: 7.80 INV: 4.60 (E)	AT PALM 44" PALM 24" HDPE 24" HDPE 000 000 000 000 000 000 000 0	S306, LD STA, 3+92.8 OFF19.0 RIM: 8.10 INV: 4.98 (W) INV: 4.98 (E) 	S30 STA. INV: INV:
24" HDPE @ 0.64%	() () () () () () () () () ()	0 0 1 1 1 1 1 1 1 1 1 1 1 1 1	Q K W Z Z 24" HDPE ◎ 0.38%	0.01 0.01	
DRAWN BY: R APPROVED: J JOB CODE: CC 22X34 SCALE:	N.D. A.K. LA.F. CU285 Civil Enginoens		Bonita Springs, F	0 Via Del Rey lorida 34134 99TH A	
VERTICAL 1" = HORIZONTAL: 1" 11X17 SCALE: VERTICAL 1" = BY HORIZONTAL: 1"	= 40' Cert. of Auth. EB 0005151 $= 3'$ Bonita Springs: 239.94	Cert. of Auth. LB 0005151	Planners • Landscape Business LC <i>inor.com</i> Fort Myers: 2	C 26000266	ON A

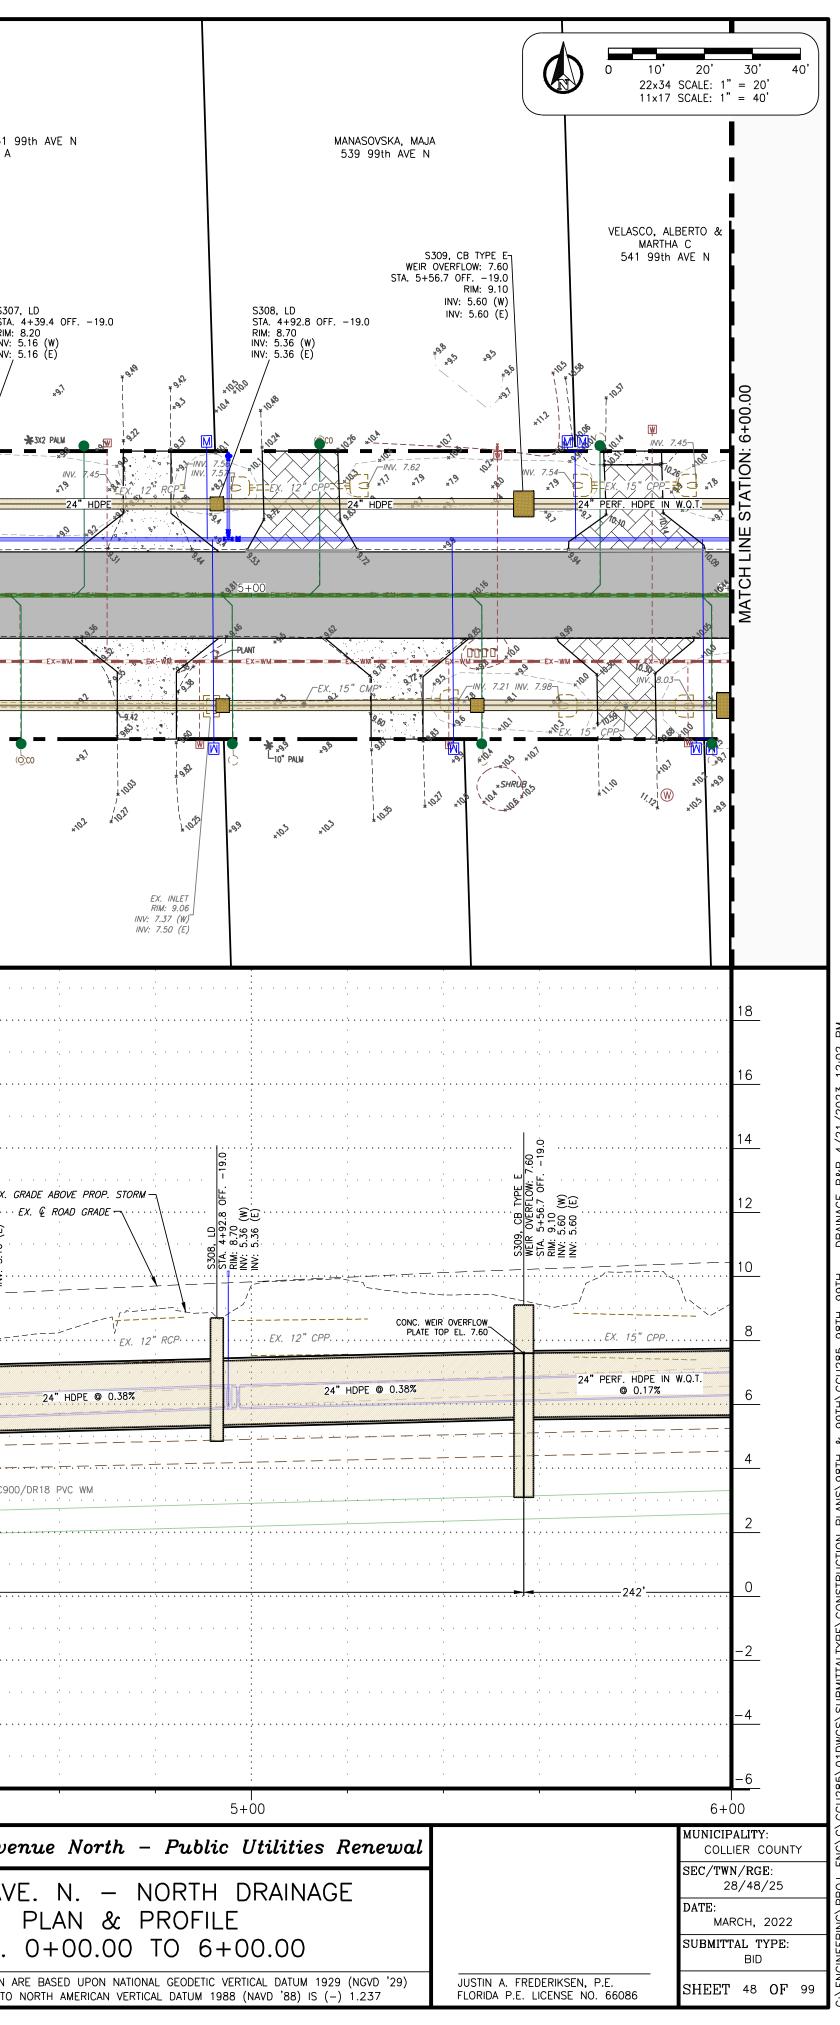


\engineering\projeng\c/ccu285\01Dwgs\submittaltype\construction plans\98TH & 99TH\<u>ccu285 98TH-99TH - Drainage P&P</u> 4/21/2

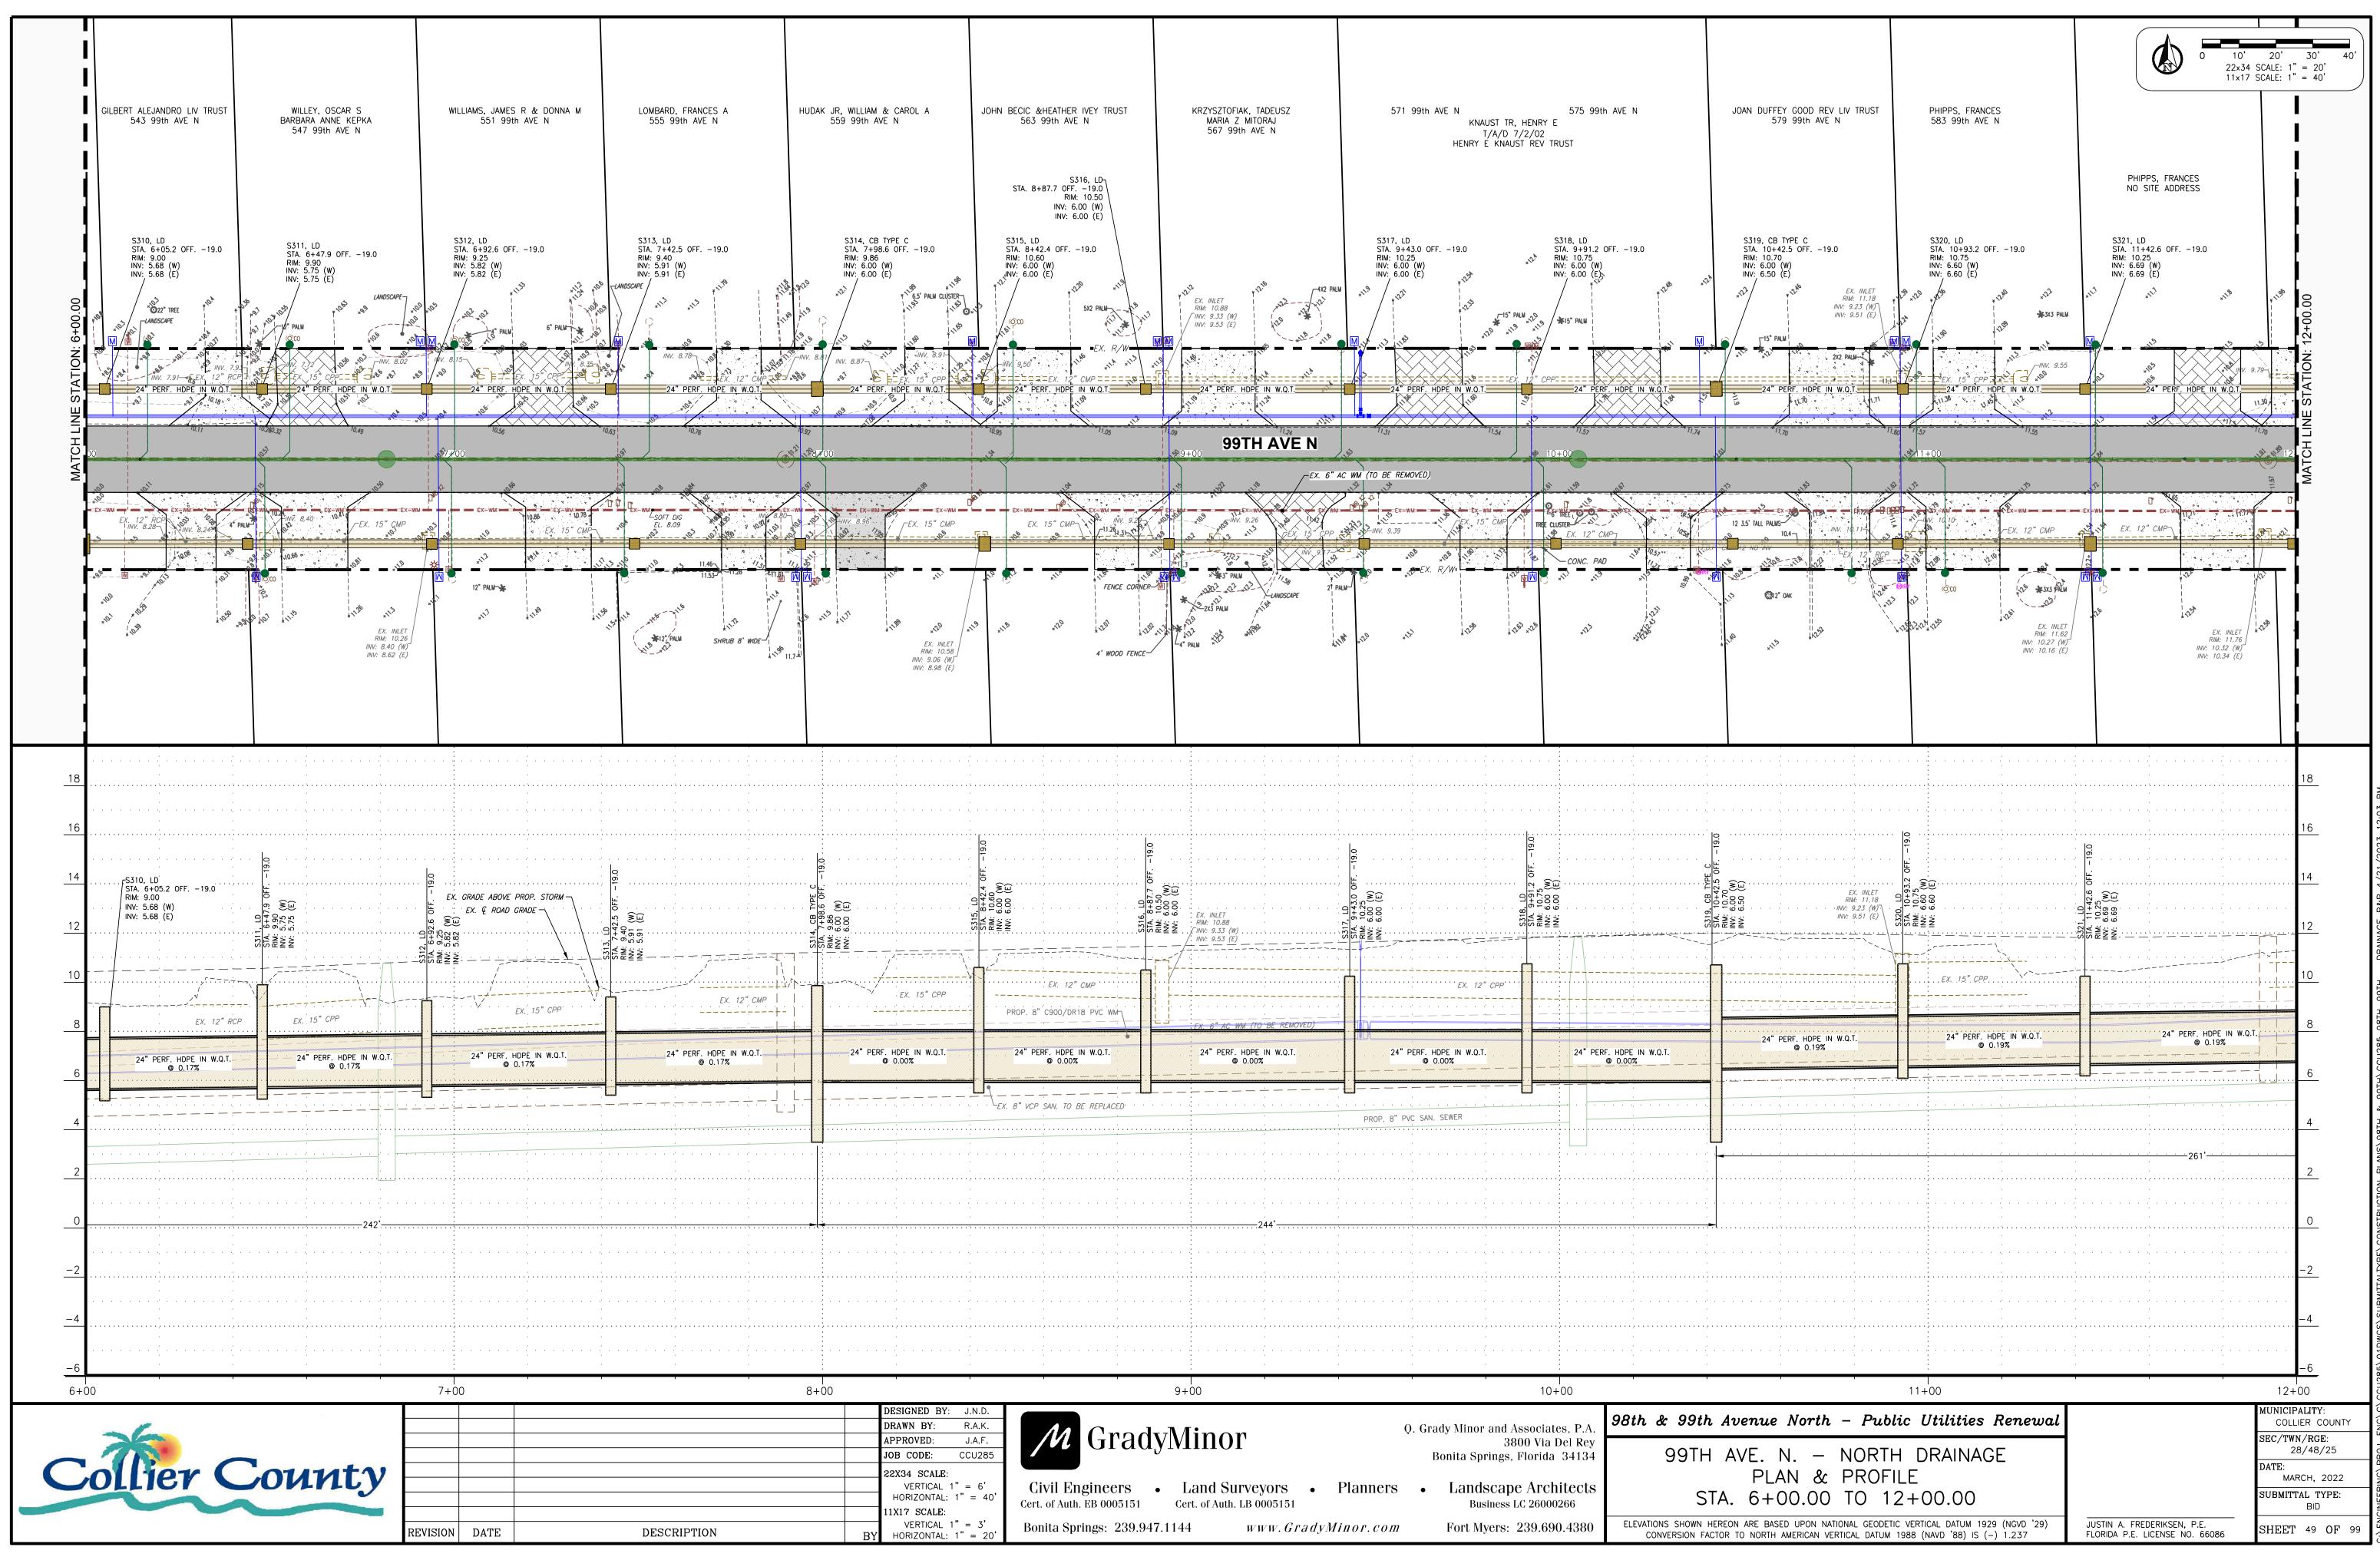


\engineering\proj_eng\c\ccu285\01Dwgs\submittaltype\construction plans\98th & 99th\<u>ccu285 98th-99th - Drainage P&P</u> 4/21/2023 1

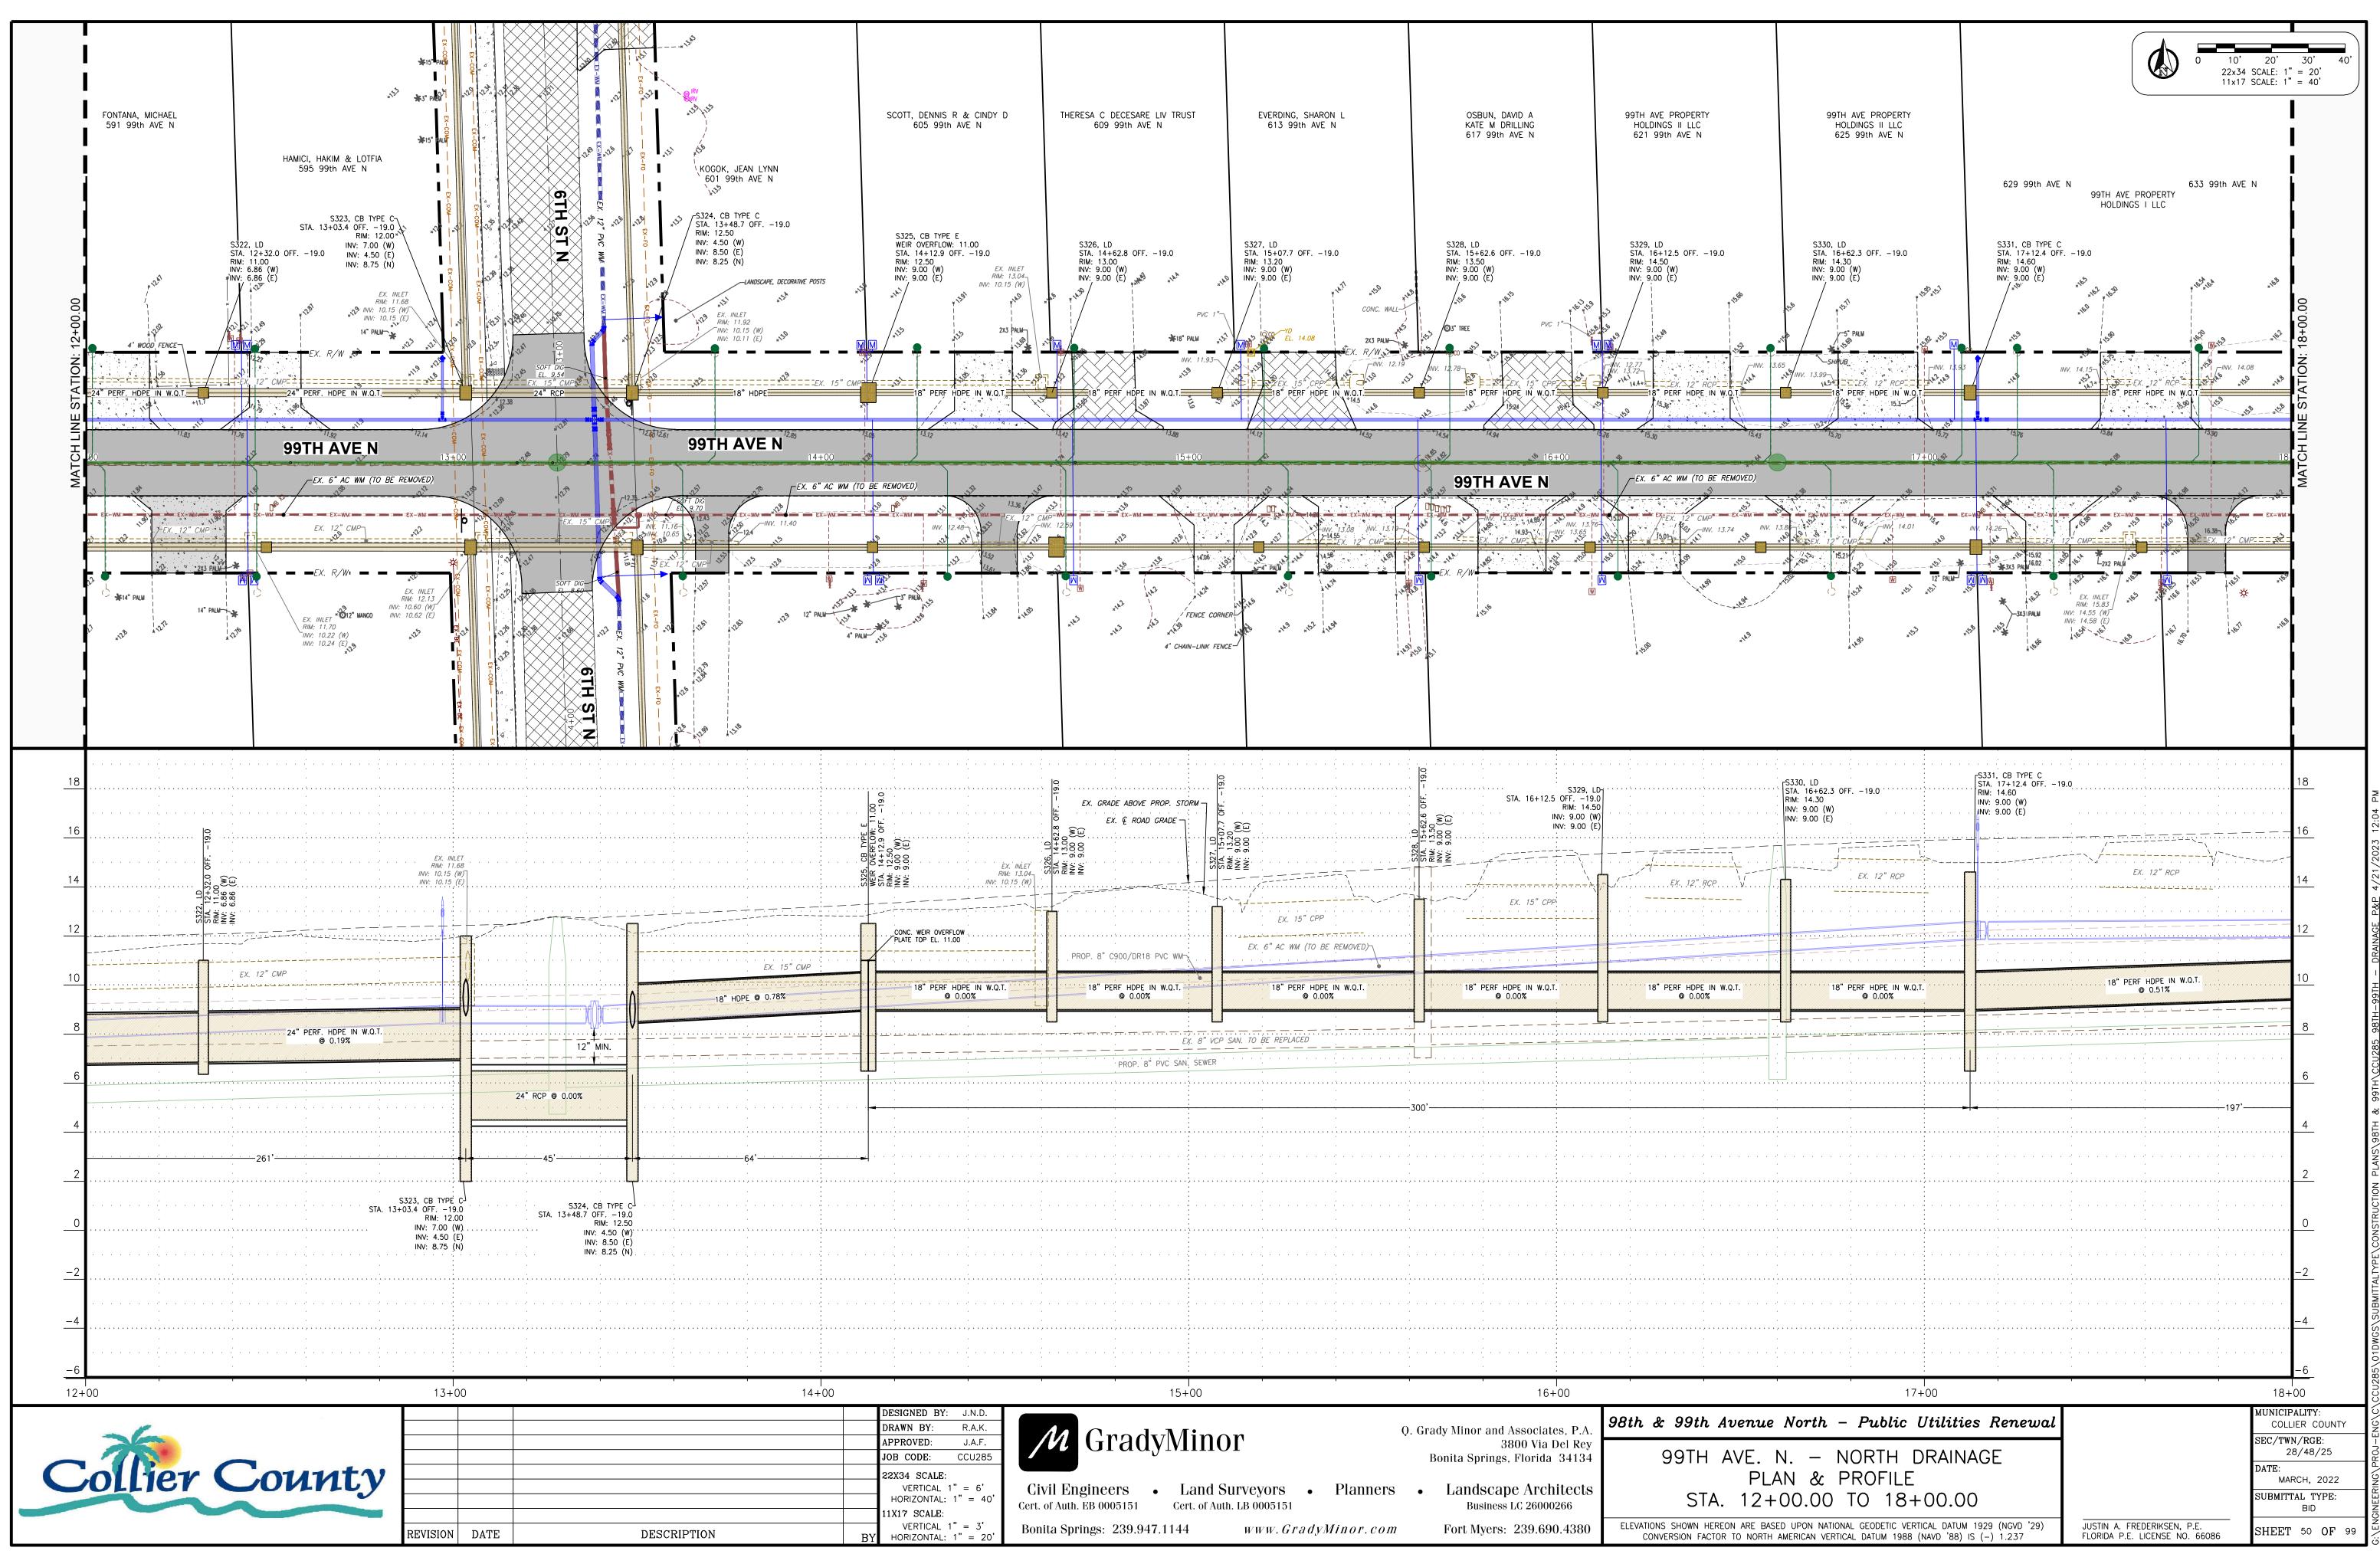


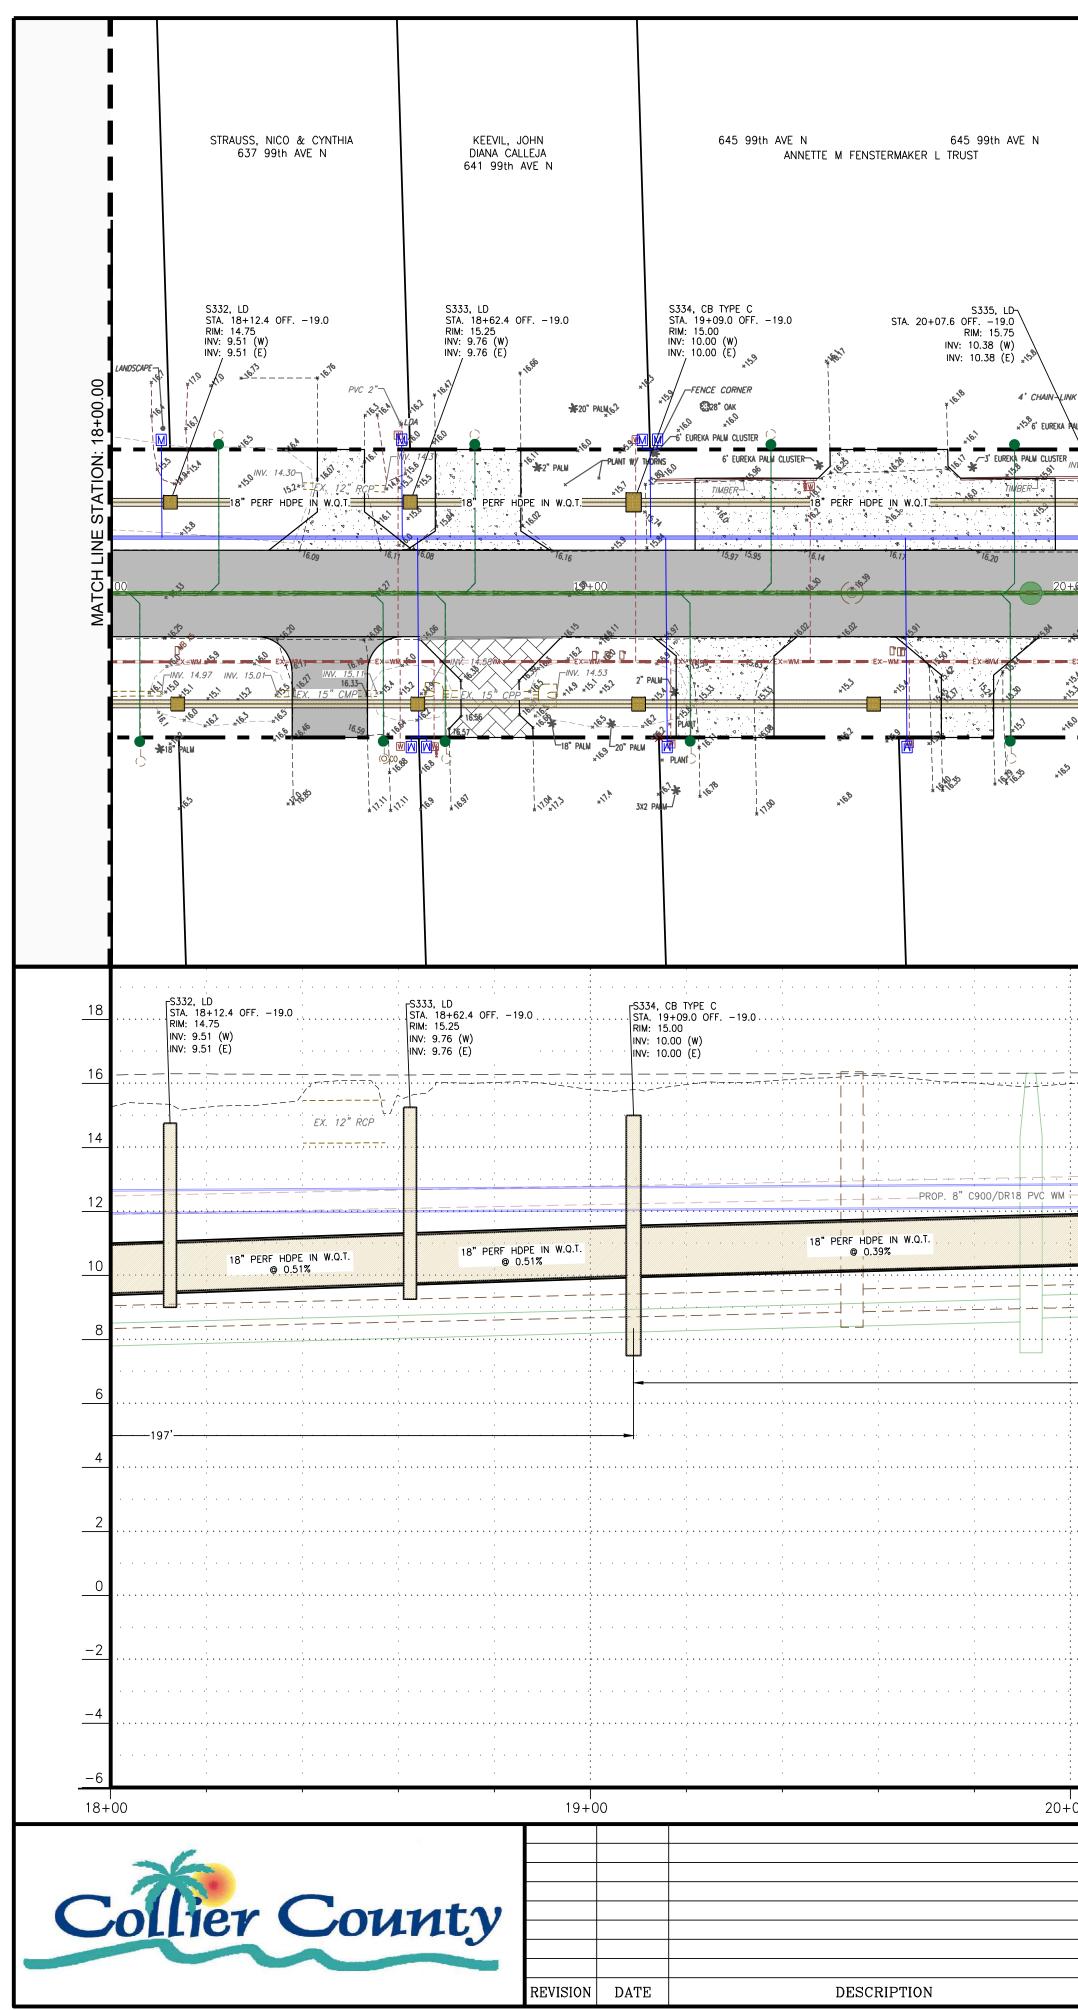


	FANIZZA, ANTONIO & SANTINA 653 99th AVE N	MANNIX, JOAN C 657 99th AVE N	JEFFRIES, GREG & HEATHER A 661 99th AVE N	TRIPODI, PETER & JUDITH A 665 99th AVE N	PEREGI, UWE ATTILA MARTA SOSA PEREGI 669 99th AVE N
IN CLUSTER-	TOP OF DAMN C 3X2 PALM 2X3 PALM 2X3 PALM 15" CPP 18" PERF HDPE IN W.O.T	3Y2 PAL	S337, LD STA. 21+12.7 OFF19.0 RIM: 15.00 INV: 10.79 (W) INV: 10.79 (E) ***** ***** ***** ***** ***** ***** ****		S339, LD STA. 22+12.5 OFF. – 19.0 RIM: 15.10 INV: 11.09 (W) INV: 11.09 (E) FLAGSTONE DRIVE FLAGSTONE D
15.j				16.18 + 6 + 12.30 + 17.30 + 12.30	13.6 1 16.20 16.00
ର୍ଥ	SOFT DIG	21+00	-EX. 6" AC WM (TO BE REM	22+00	
<u>م</u> ×-ww , بره , بر , ب , ب , ب , ب , ب , ب , ب , ب	×5° m ×5° m ×5°		15 1 2 CM7-4 1405 16.0 16.0 16.0 EX. R	x wm NV. 1 x 76-150 NV. 1 x	the base of the ba
؟ ۲ ۱	5335, LD STA. 20+07.6 OFF19.0 RM: 15.75	S336, LD STA. 20+57.6 OFF19.0 RIM: 15.10 S337, INV: 10.58 (W) STA. 21+12.7 OFF1 INV: 10.58 (E) RIM: 15 INV: 10.79 INV: 10.79	9.0 .00 (W)	FS338, CB TYPE C STA. 21+65.7 OFF19.0 RIM: 15.10 INV: 11.00 (W) INV: 11.00 (E) EX. 12" CMP	S339, LD STA. 22+12.5 OFF19.0 RIM: 15.10 INV: 11.09 (W) INV: 11.09 (E) EX. 12" CMP
	18" PERF HDPE IN W.Q.T. © 0.39%	18" PERF HDPE IN W.Q.T. @ 0.39%	18" PERF HDPE IN W.Q.T. @ 0.39%	18" HDPE @ 0.20%	18" HDPE @ 0.20%
	257'	EX. 8" VCP SAN. TO BE REP.	LACEDPROP. 8". PVC_SAN. SEWER_		
· · · · · ·					
00		21+00	r	22+00	· · · · · · · · · · · · · · · · · · ·
	22X34 SCALE: VERTICAL 1" = 6' HORIZONTAL: 1" = 40' 11X17 SCALE:) Curveyors • Planners th. LB 0005151 <i>www. GradyMinor.com</i>). Grady Minor and Associates, P.A. 3800 Via Del Rey Bonita Springs, Florida 34134 • Landscape Architects Business LC 26000266 Fort Myers: 239.690.4380 	98th & 99th Ave 99TH AV STA. ELEVATIONS SHOWN HEREON CONVERSION FACTOR TO

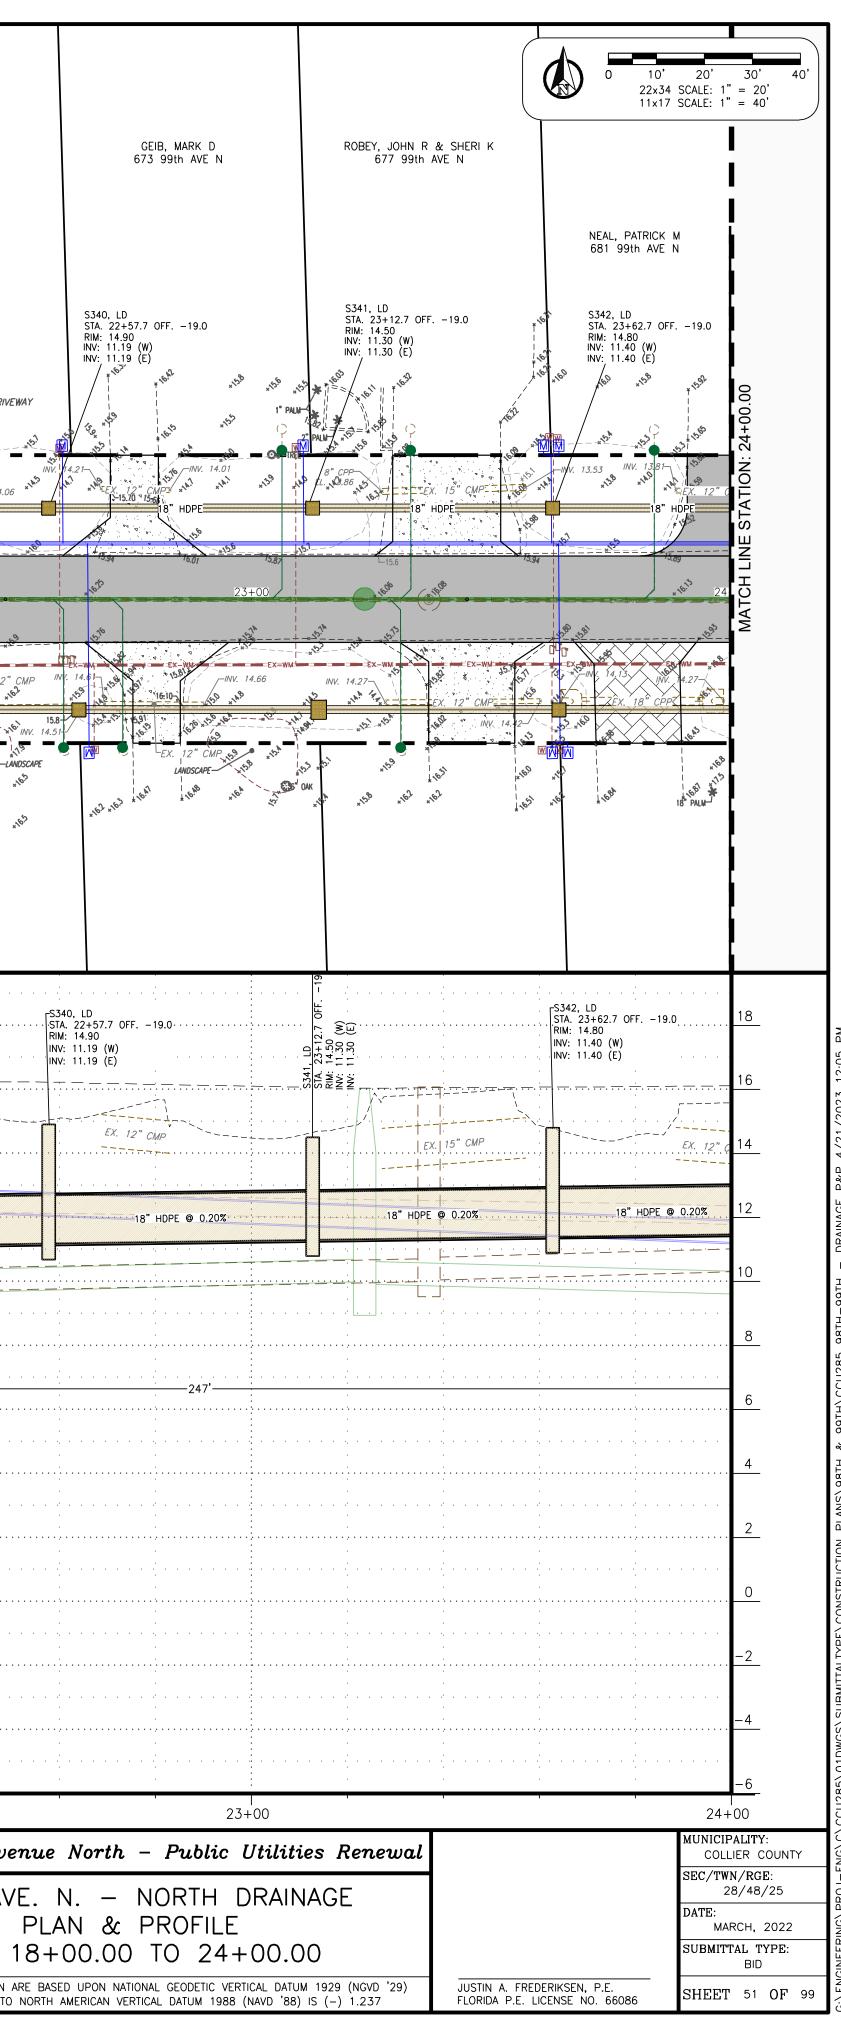


:\engineering\proj-eng\c\ccu285\01DwGS\Submittaltype\construction plans\98TH & 99TH\<u>ccu285 98TH-99TH - Drainage P&P</u> 4/21/2023 12:0

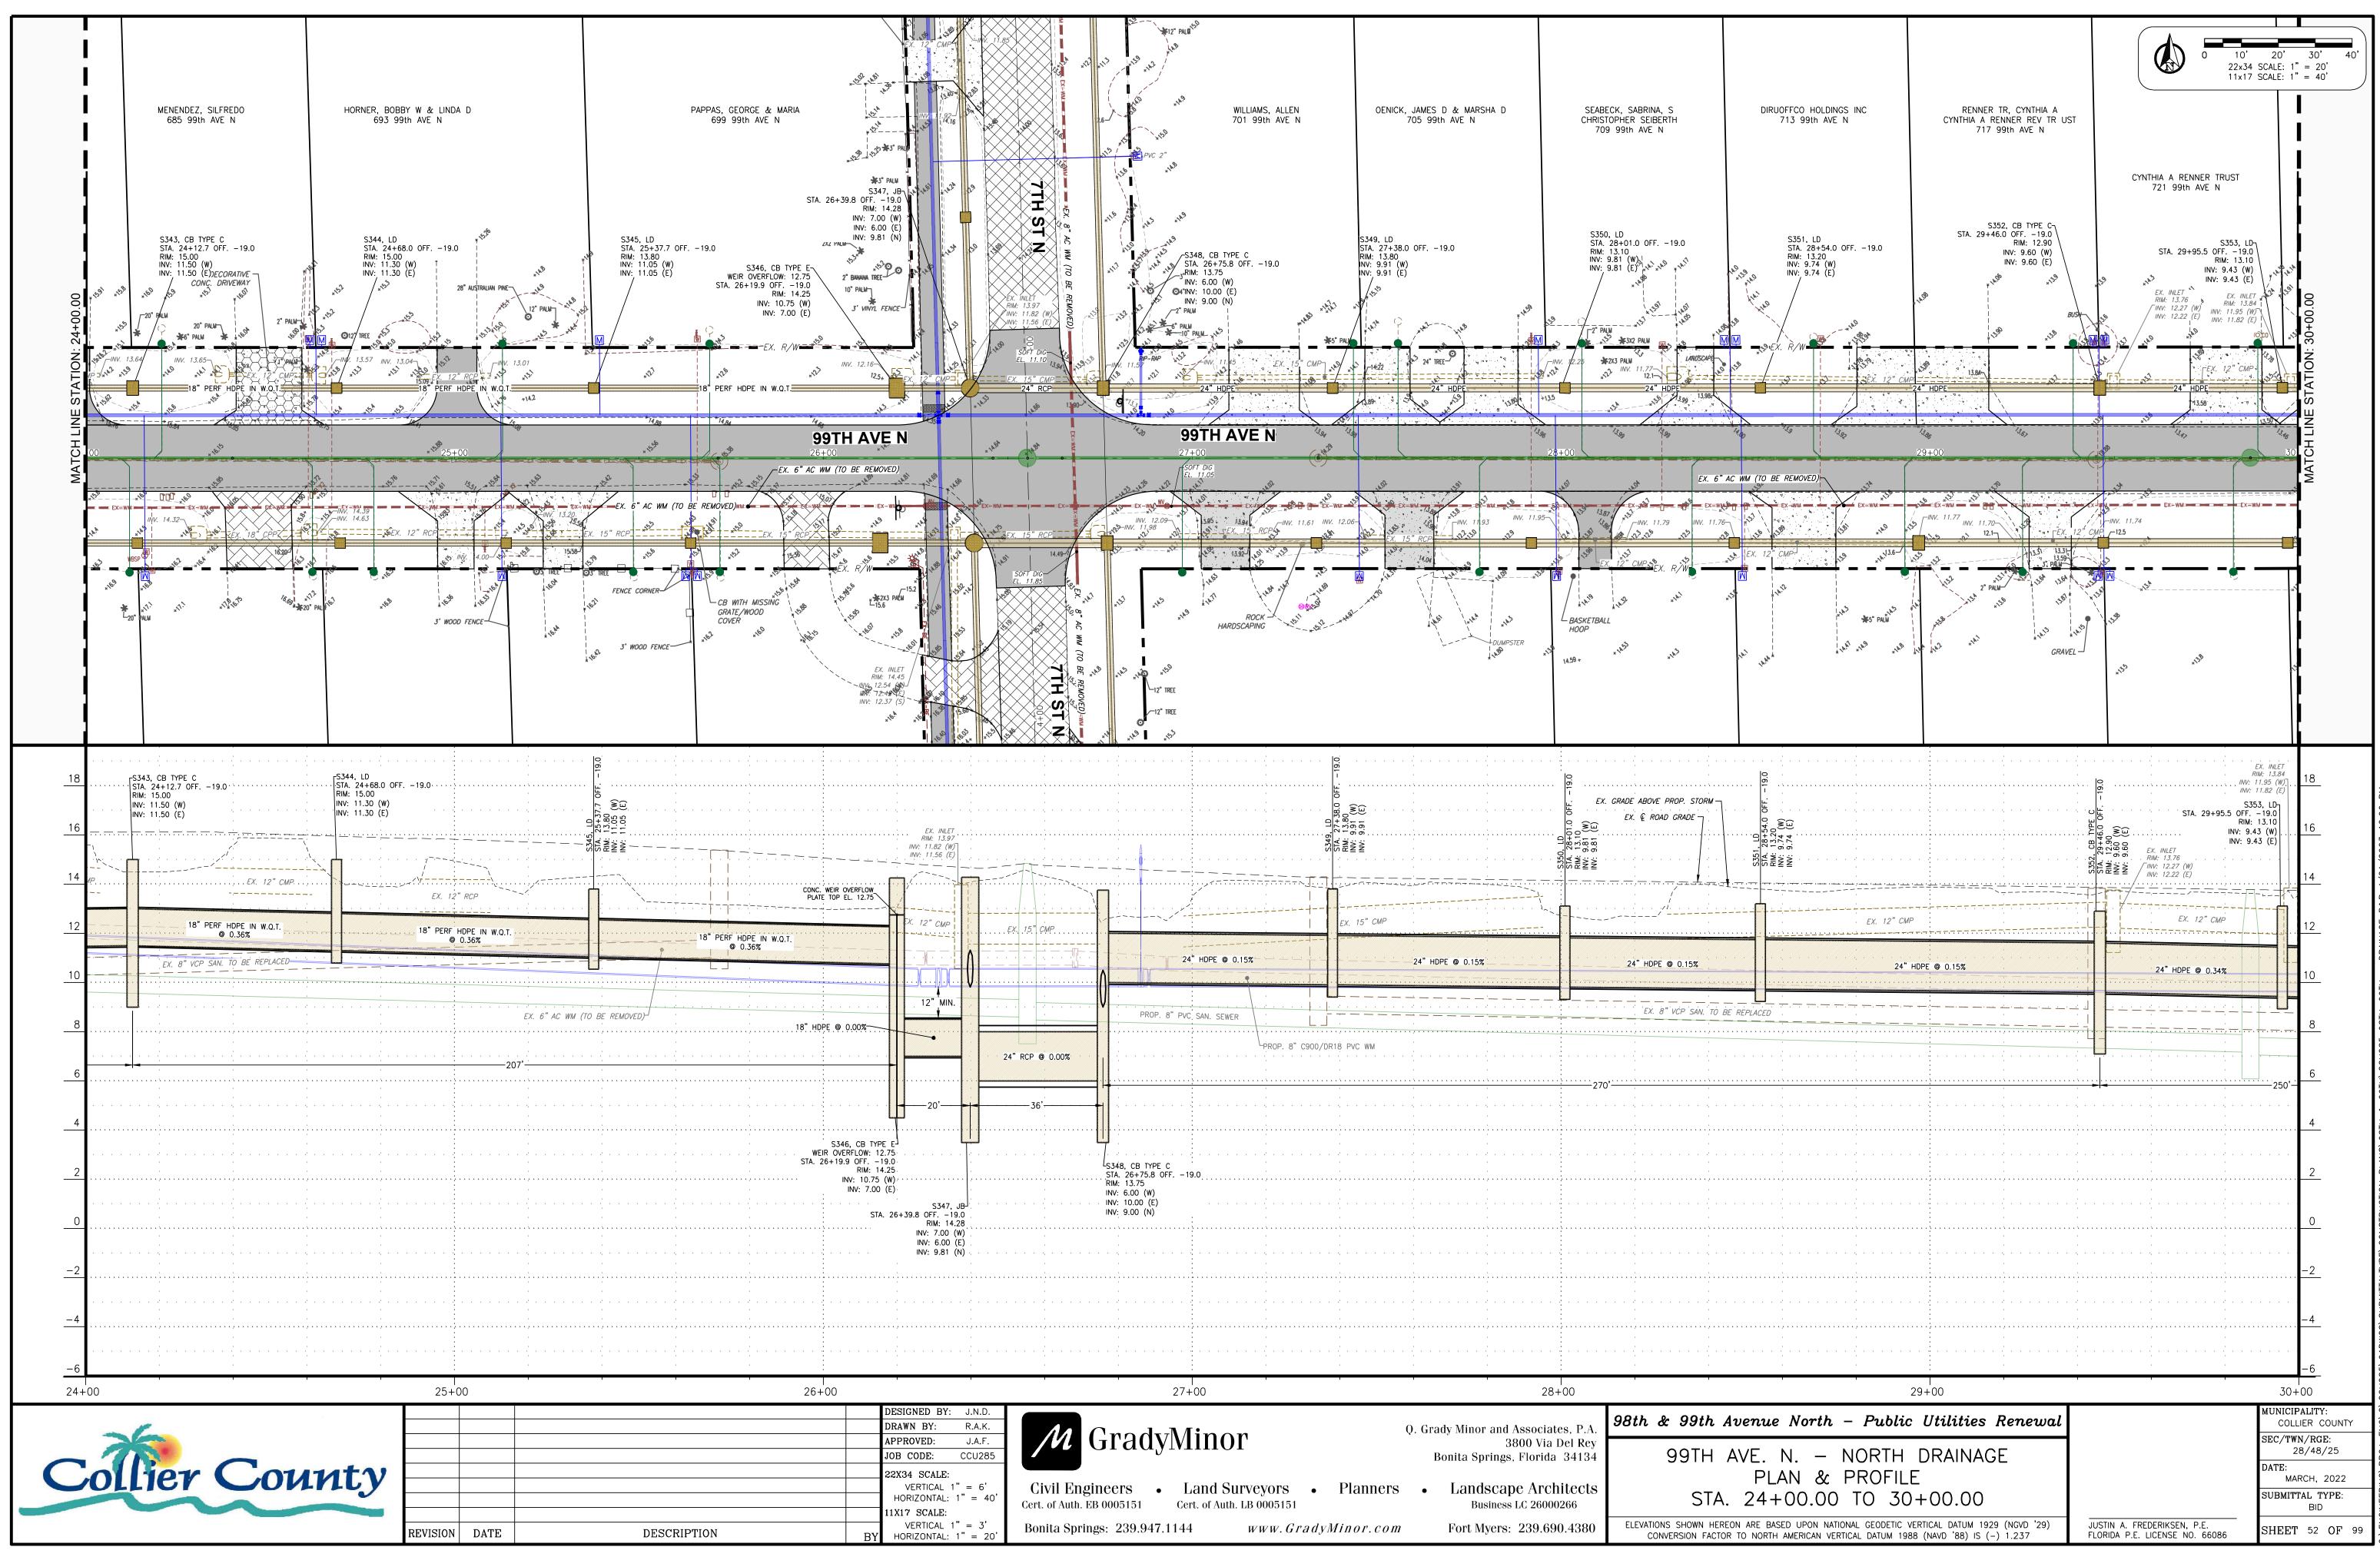


engineering/proj-eng/c/ccu285/01Dwgs/submittaltype/construction plans/98th & 99th/<u>ccu285 98th-99th - Drainage P&P</u> 4/21/

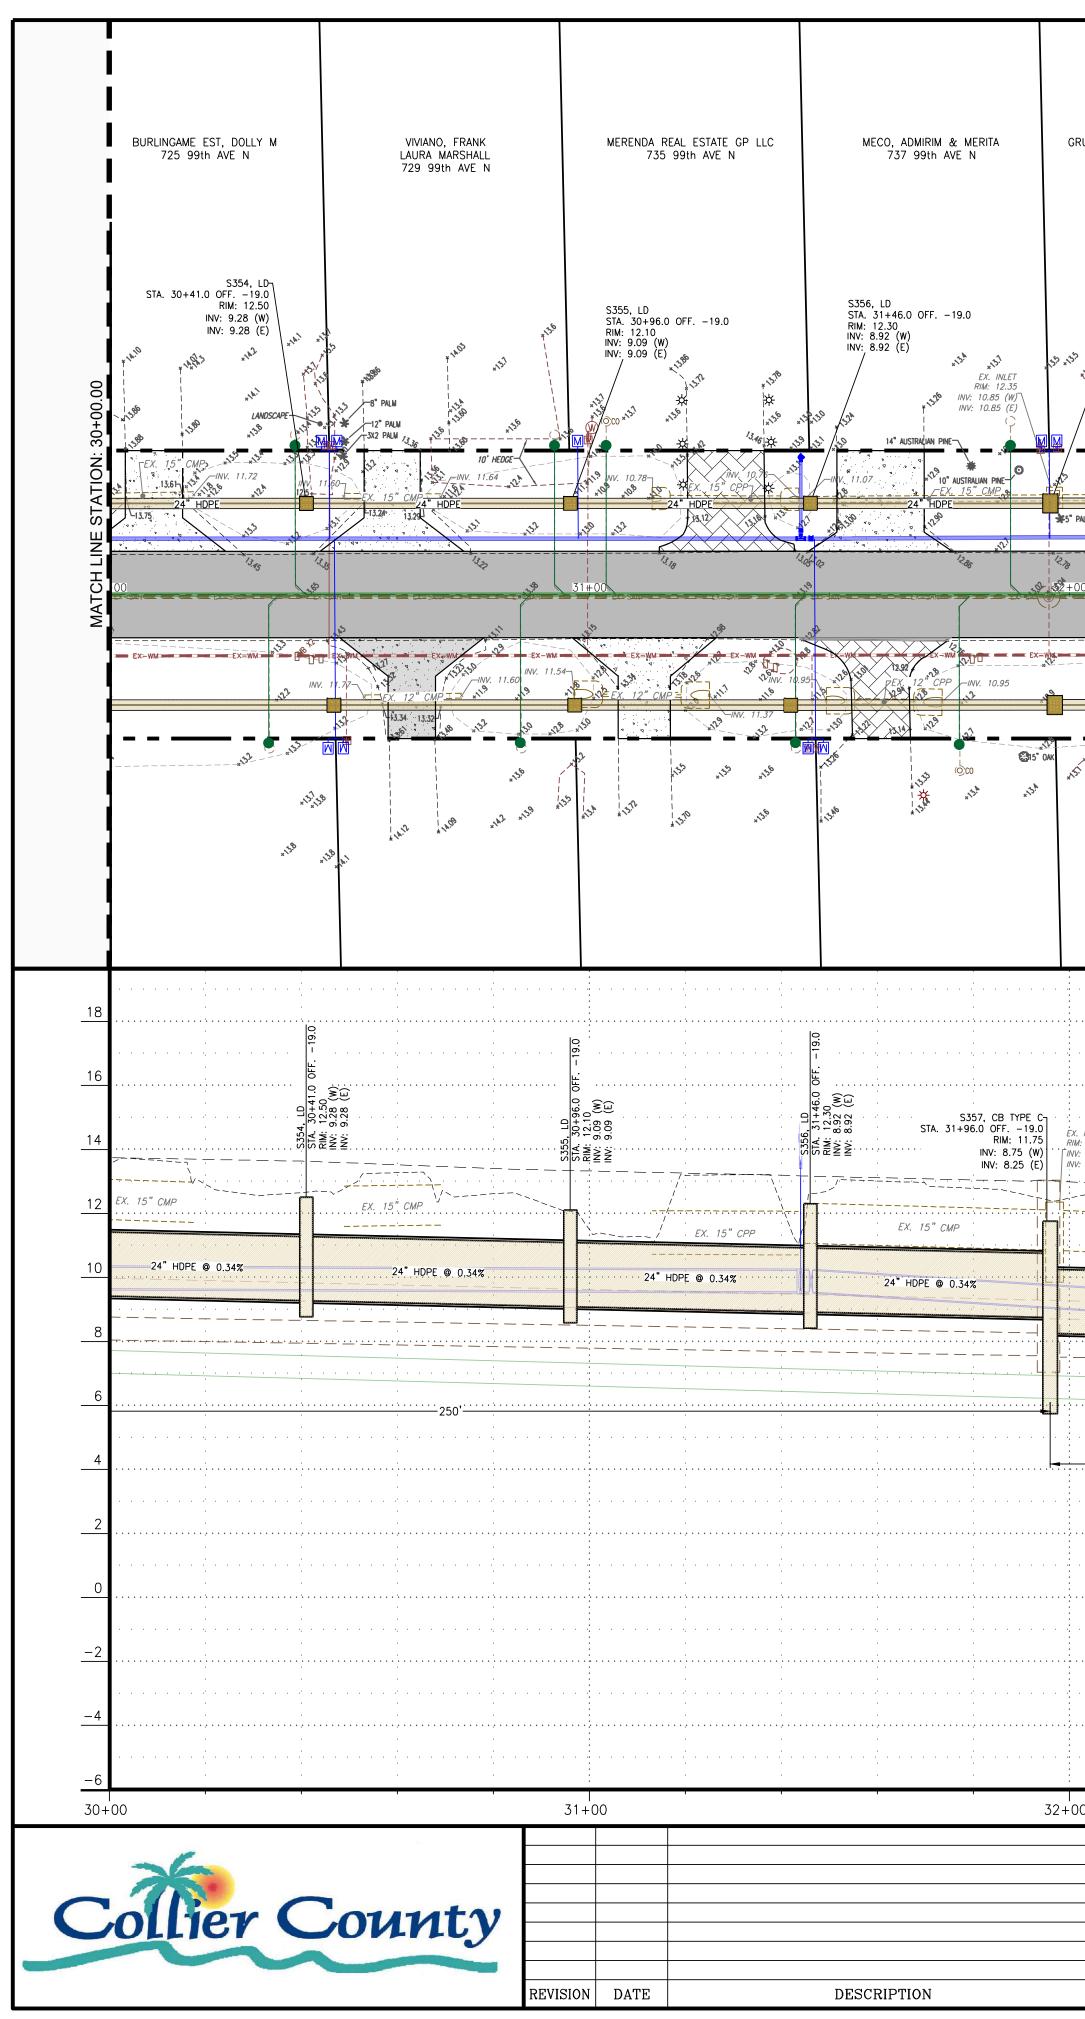


RUBB, ROBERT H & JENNY B 741 99th AVE N	ROSEMARY E KELLAM TRUST 745 99th AVE N	SIMOVIC TR, MICHAEL & EVA SIMOVIC LIVING TRUST UTD 12/09/98 749 99th AVE N	FAHY, JUDITH A 753 99th AVE N	KESSEL, MICHAEL 757 99th AVE N
S357, CB TYPE C STA. 31+96.0 OFF19.0 RIM: 11.75 INV: 8.75 (W) INV: 8.25 (E)		S359, LD STA. 32+96.0 OFF19.0 RIM: 11.10 INV: 7.90 (W) INV: 7.90 (E) 12" PALM 12" PALM 10.10 INV: 10.10 INV: 10.20 INV: 10.2	S360, LD STA. 33+51.0 OFF19.0 RIM: 11.20 INV: 7.71 (W) INV: 7.71 (E) $*^{115}$	8° PALM * [№] 5° PALM 5° PALM 5° PALM 5° PALM 5° PALM 5° PALM 10V. 9.84 10V. 9.84 10V. 9.85 10V. 9.71 10V. 9.7
12.60	2.1.7 12.1.9	33+00 99TH AVE N	11.73 11.67 0 ¹¹	11.45 34,±00
	EX. 6" AC WM (TO BE REMOVED)-			
INV. 10.31-00 10000000000	*128 *128	E	EX-WM EX-WM EX-WM EX-WM EX-R/W IA" PALM EX-R/W IA" PALM EX-WM EX-WM EX-WM EX-R/W IA" PALM EX-WM EX-R/W IA" PALM EX-WA	INV.*10. 9.29 *10 INV.*15" FR. INV.*9. *100 55 *11 EX. 15" CPP INV. *100 55 *11 EX. 15" CPP *100 55 *11 EX. 15" *100 55 *100 *100 *100 55 100 *100
(. INLET M: 12.35 V: 10.85 (W) V: 10.85 (E)	S358, LD STA. 32+46.4 OFF19.0 RRM: 12.10 INV: 8.07 (W) INV: 8.07 (E)	0 0 0 0 0 0 0 0 0 0 0 0 0 0		S361, LD RIM: 10:90 INV: 7:55 (E) INV: 7:55 (E) INV: 7:55 (E) S362, LD S362, LD S14.10 OFF19.0 RIM: 10.540 INV: 7:39 (W) INV: 7:39 (E)
24" PERF HDPE IN W.Q.T. @ 0.35%	24" PERF HDPE IN W.Q.T. @ 0.35%	24" PERF HDPE IN W.Q.T. © 0.35%	EX. 12" CPP 24" PERF HDPE IN W.Q.T. © 0.35%	EX. 12" CMP
PROP. 8" C900/	'DR18 PVC WM	E REMOVED)	300°	
	· · · · · · · · · · · · · · · · · · ·		· · · · · · · · · · · · · · · · · · ·	
DO DESIGNED BY: J.N.C		33+00		34+00
DESIGNED BY: J.N.L DRAWN BY: R.A.K APPROVED: J.A.F JOB CODE: CCU20 22X34 SCALE: VERTICAL 1" = 6 HORIZONTAL: 1" = 4	Civil Engineers	Land Surveyors • Pla	Bonita Springs, Flor anners • Landscape A	ida 34134 99TH AV
HORIZONTAL: 1 = 4 11X17 SCALE: VERTICAL 1" = 3 HORIZONTAL: 1" = 4	, Bonita Springs 2399471	Cert. of Auth. LB 0005151	Business LC 26 or.com Fort Myers: 239	

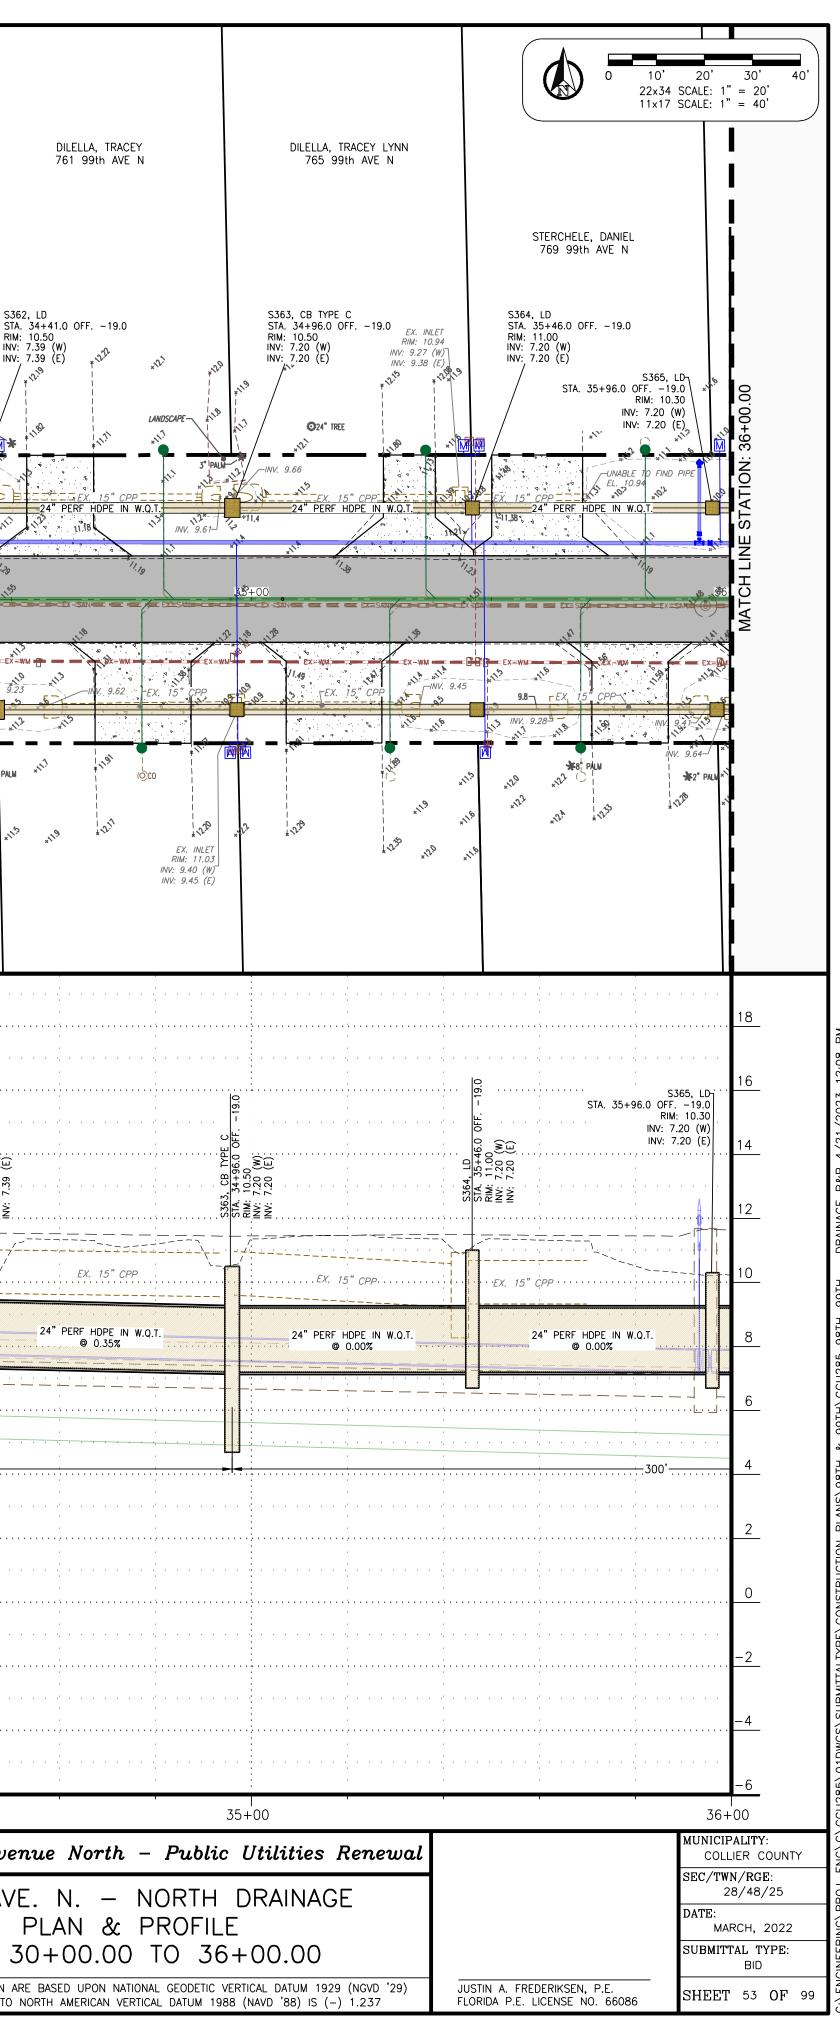


(encineering/proj-eng/c/ccu285/01Dwgs/submittaltype/construction plans/98th & 99th/<u>ccu285 98th-99th - Drainage P&P</u> 4/21/2023

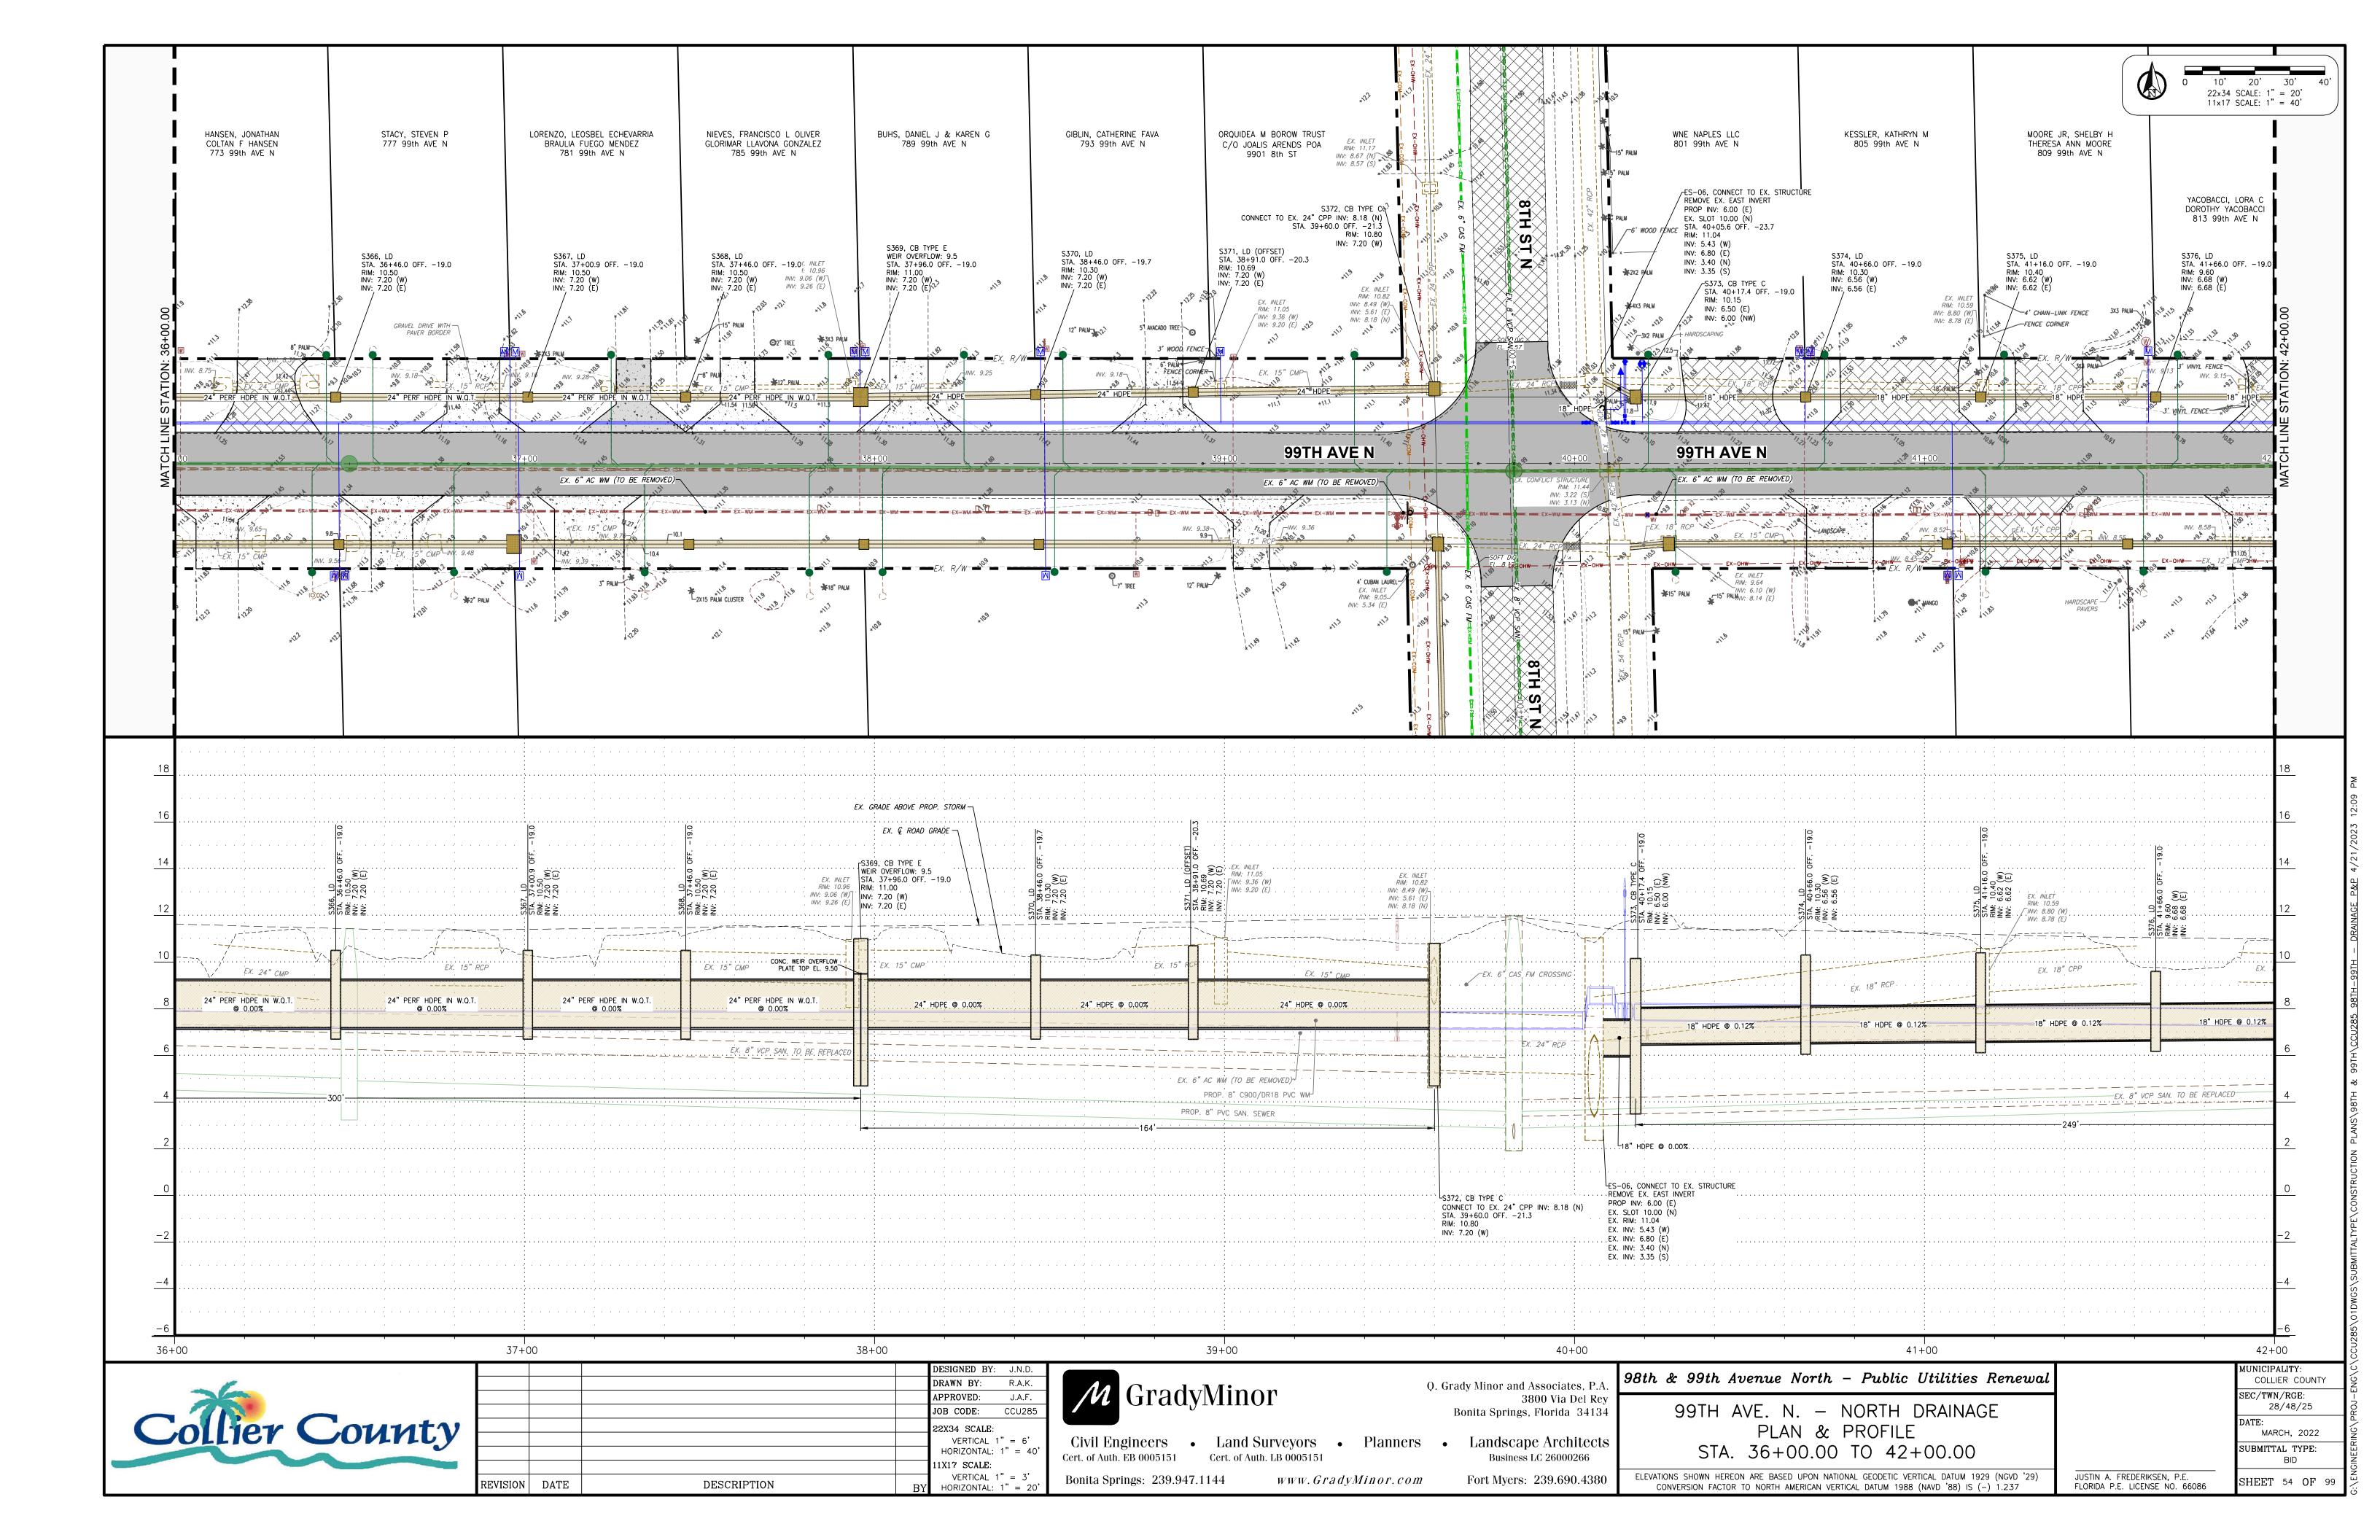

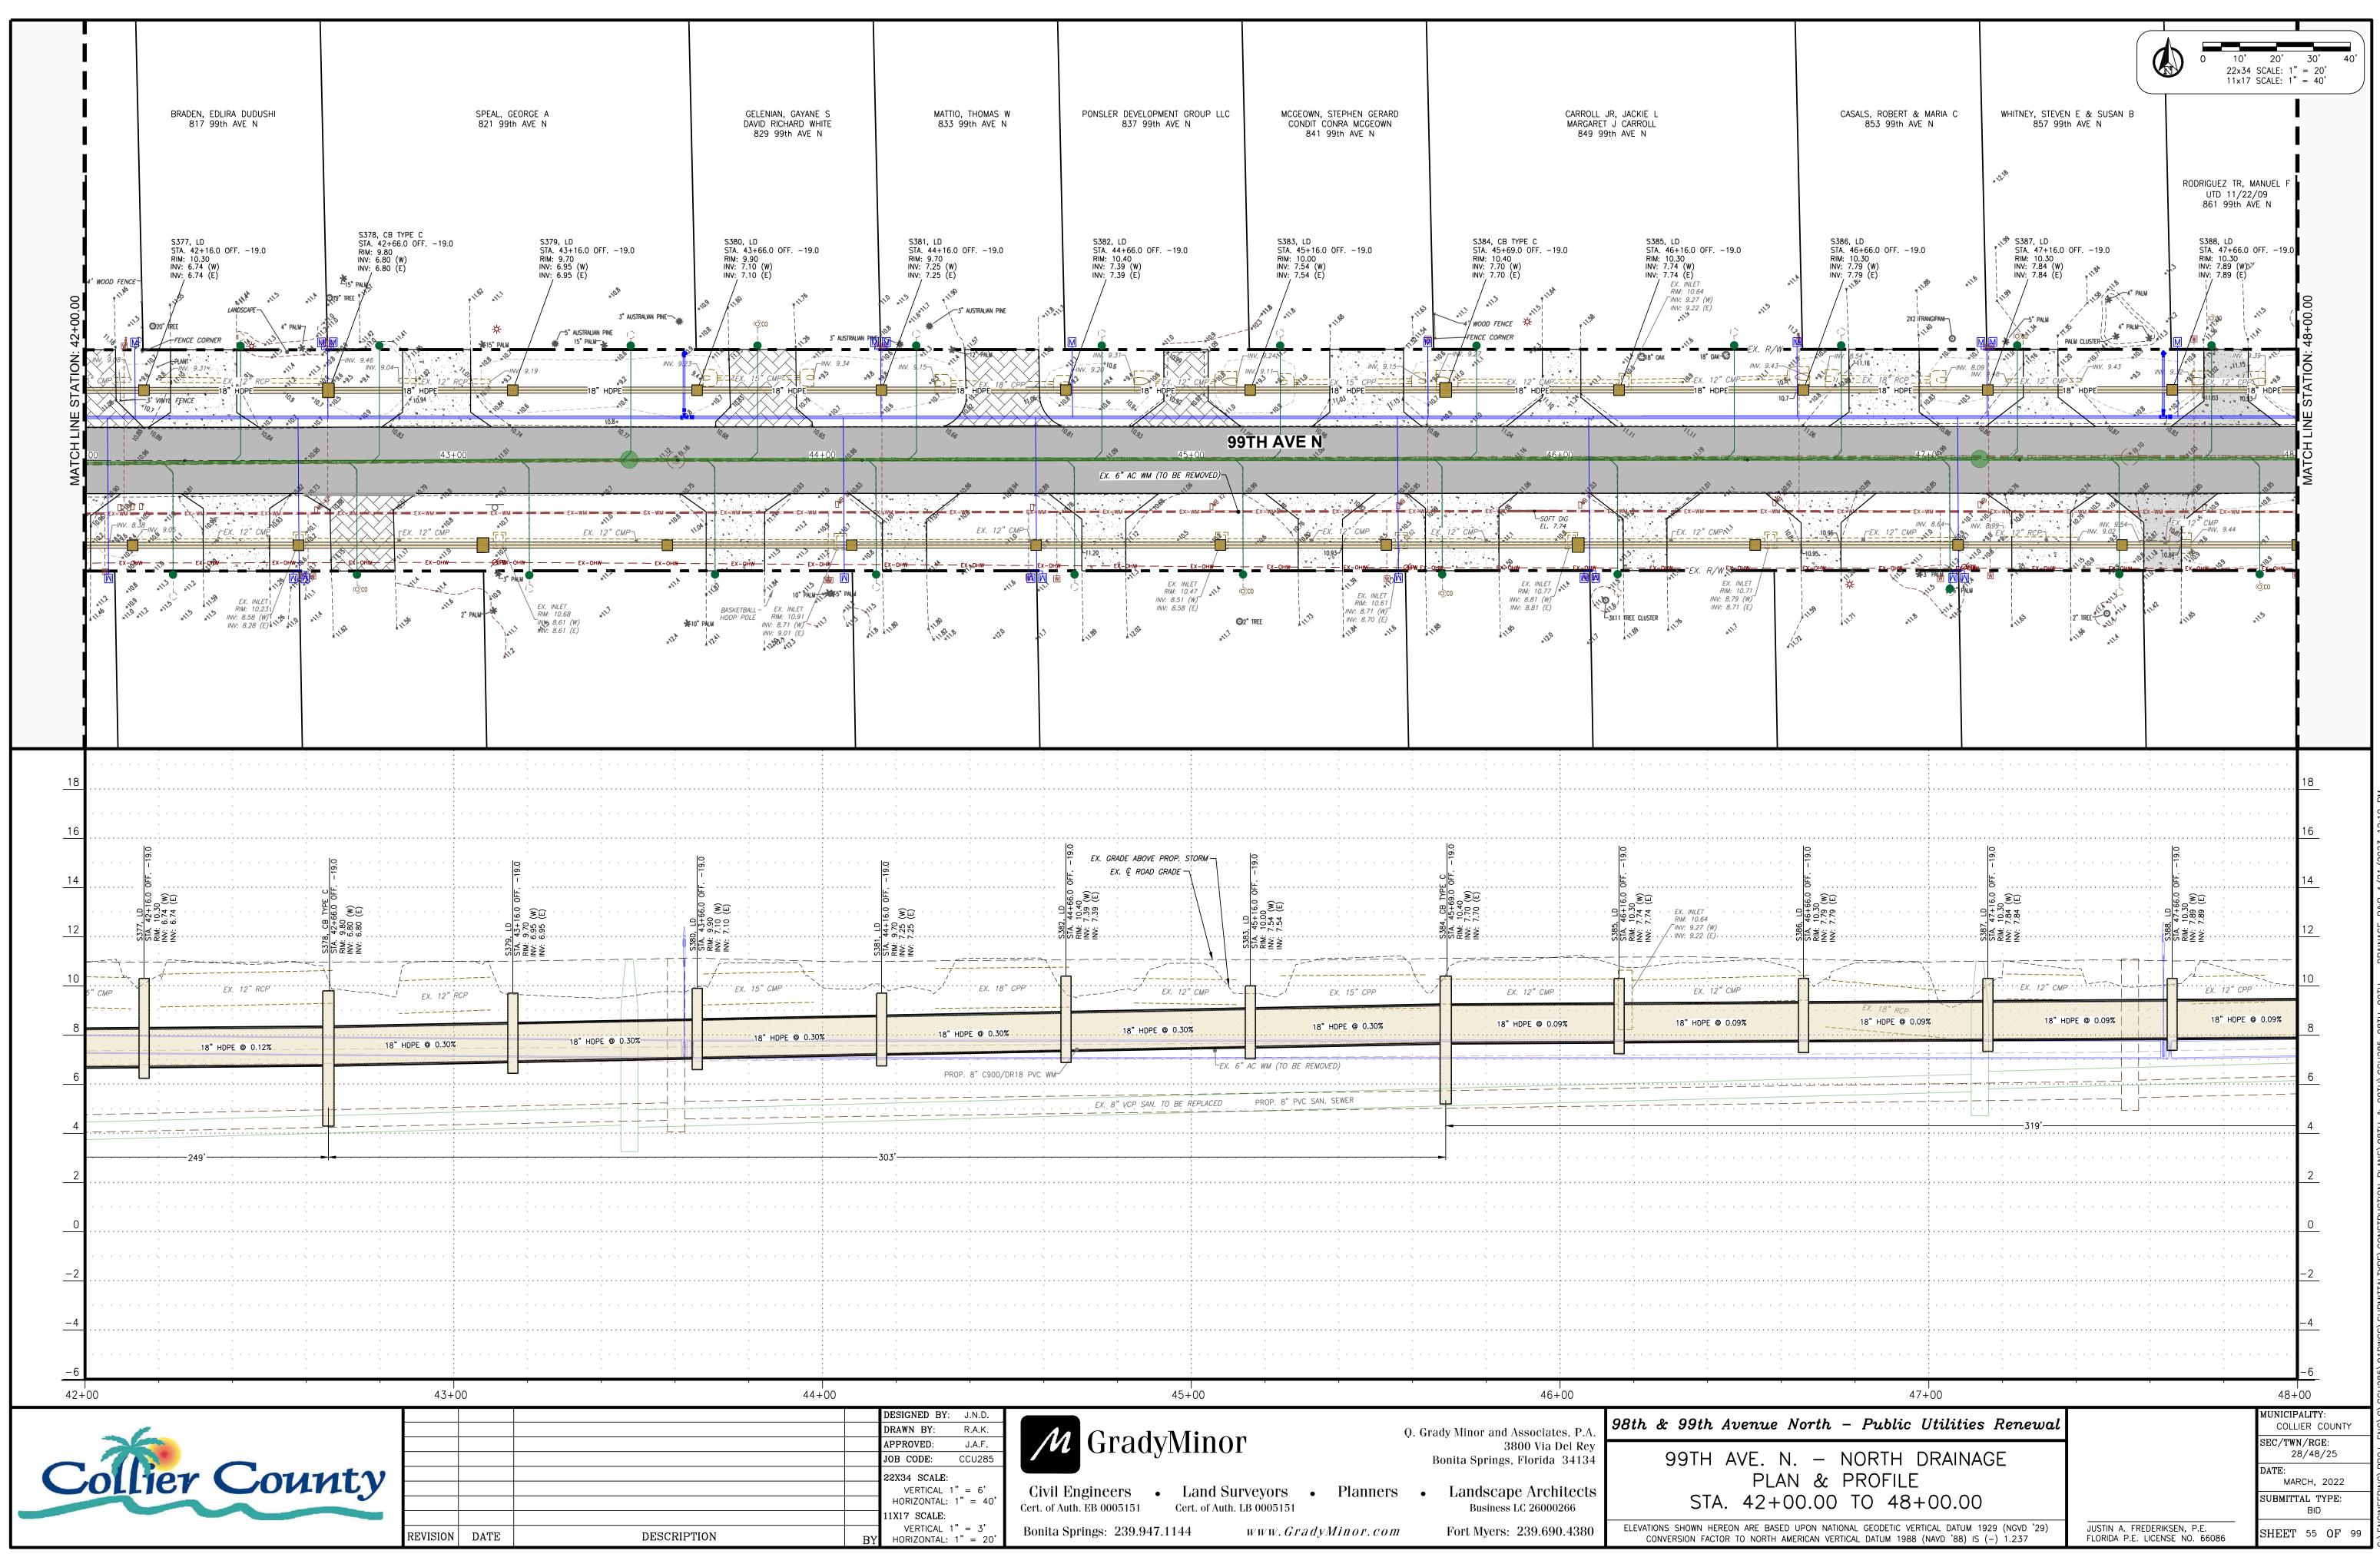

G:\ENGINEERING\PROJ-ENG\C\CCU285\01DWGS\SUBMITTALTYPE\CONSTRUCTION PLANS\98TH & 99TH\<u>CCU285 98TH-99TH - DRAINAGE P&P</u> 4/21/2023

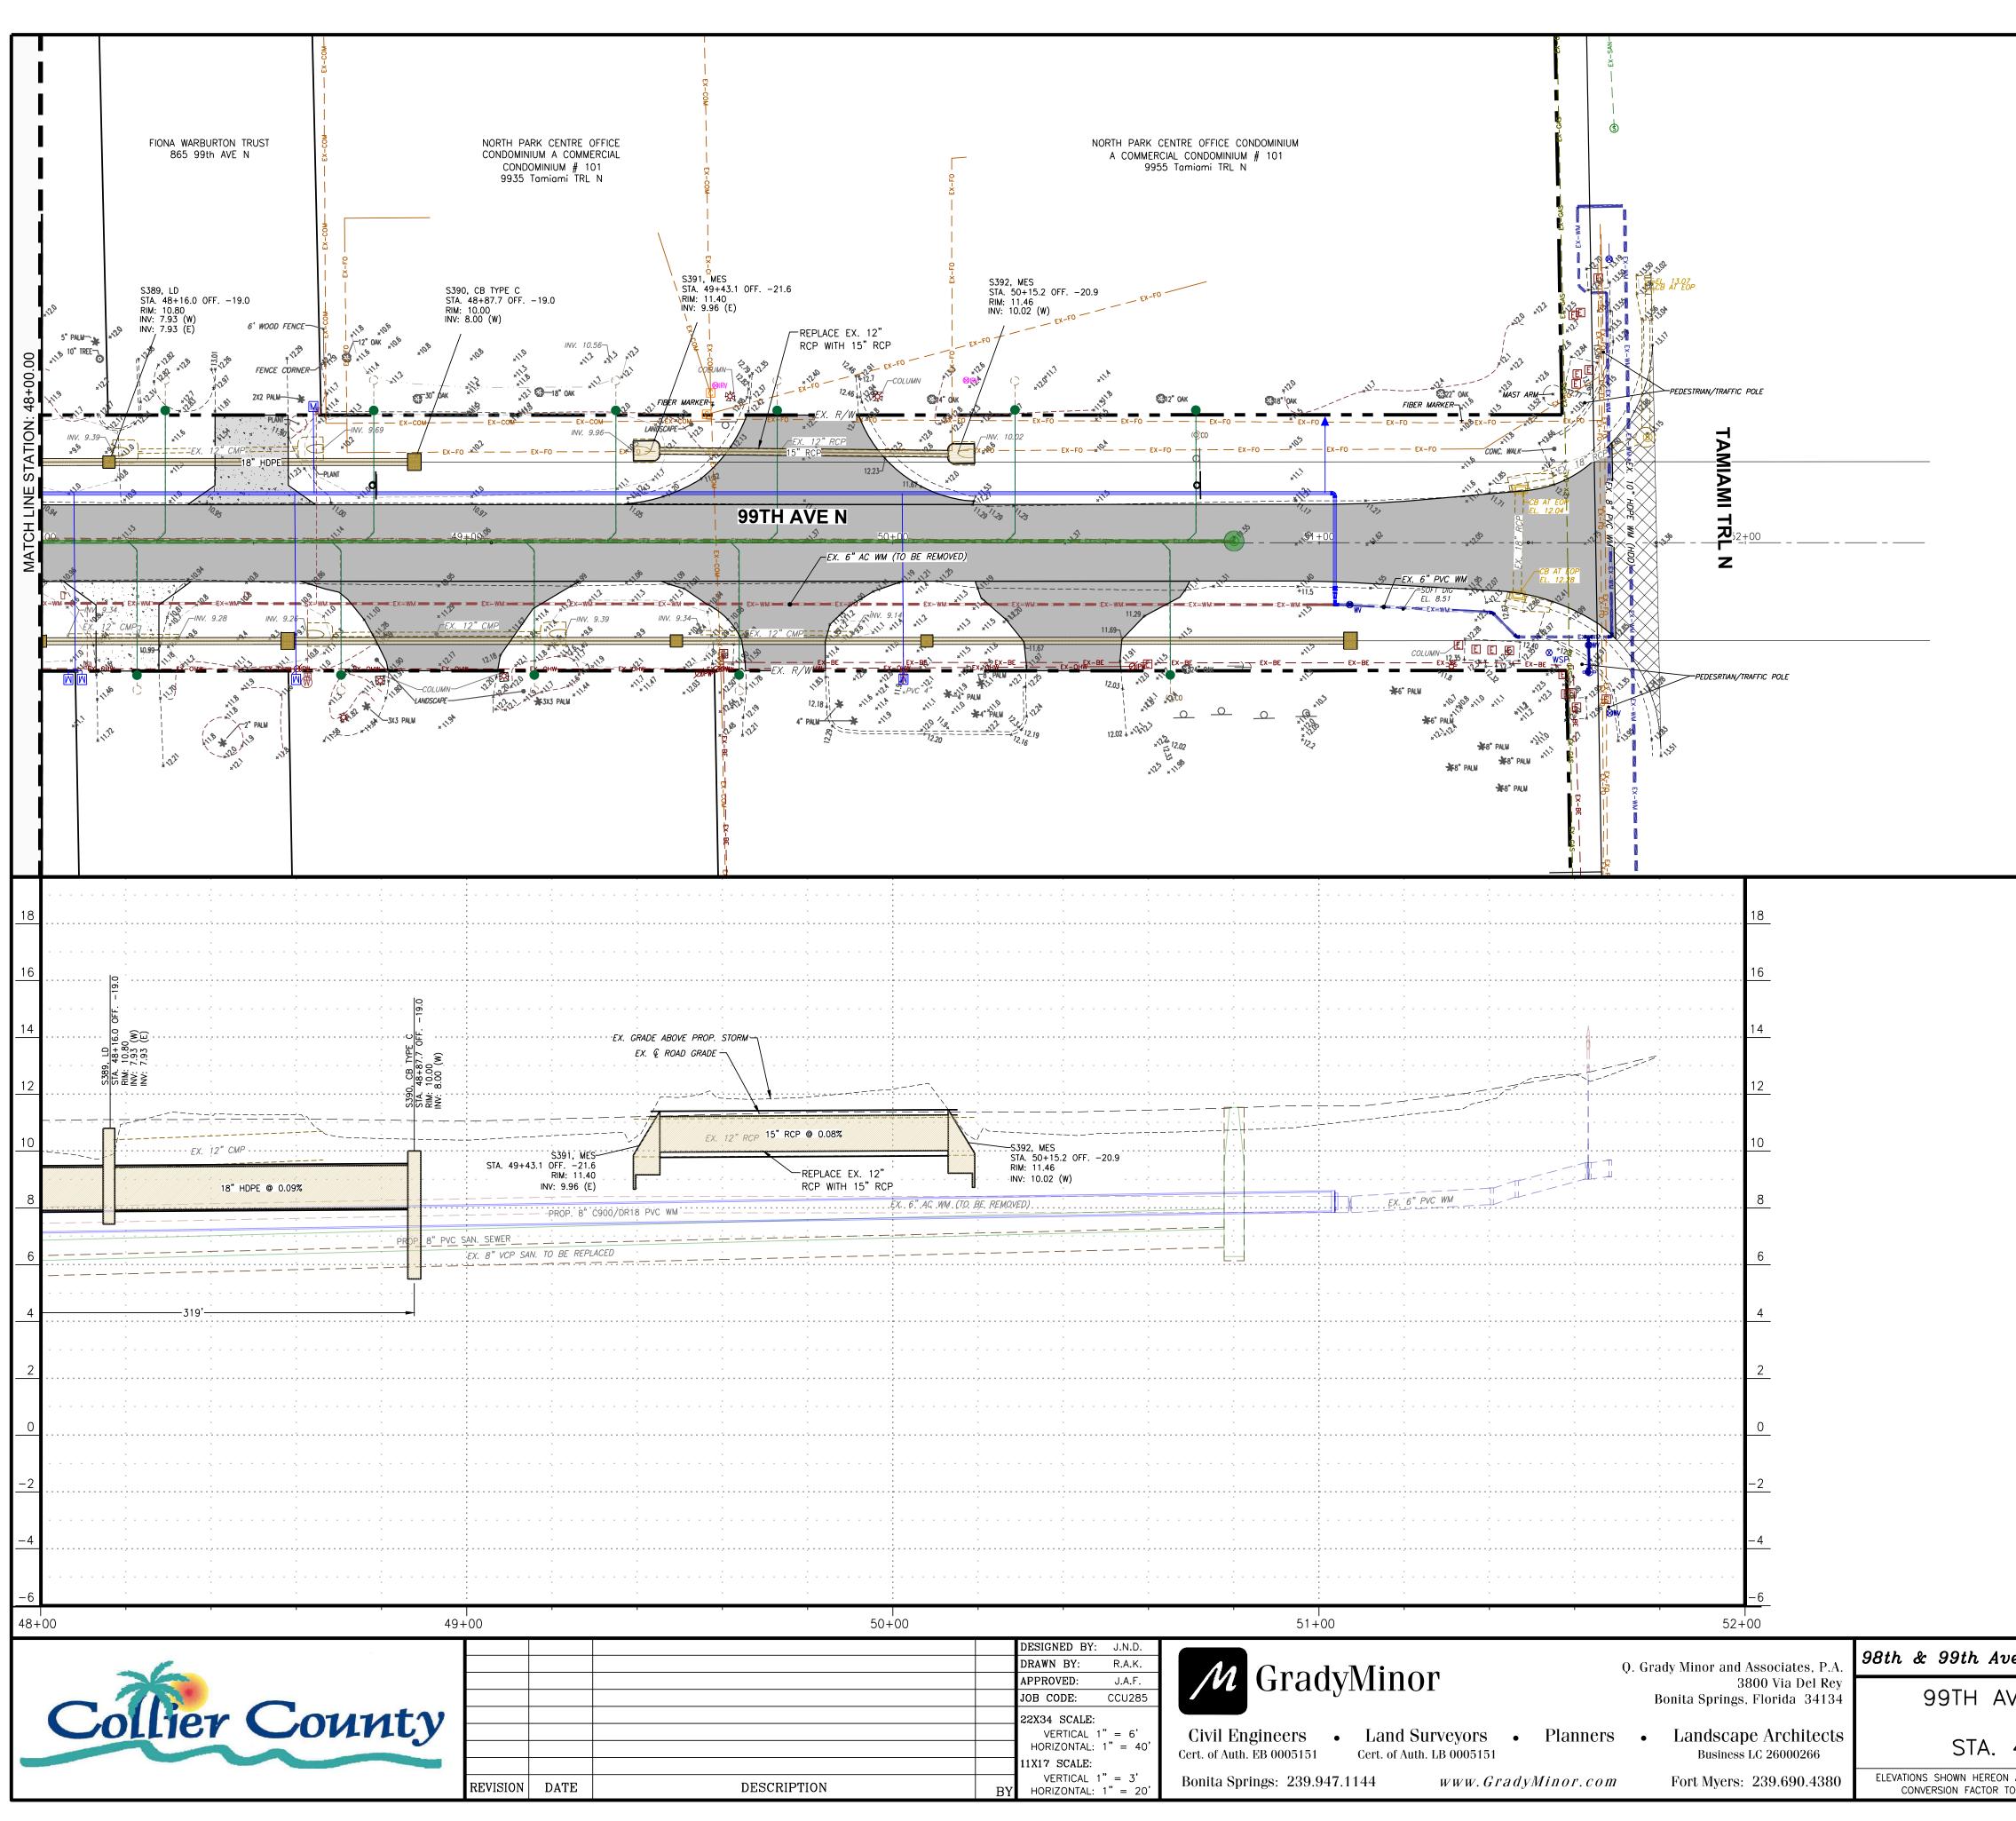



10' 20' 30' 22x34 SCALE: 1" = 20' 11x17 SCALE: 1" = 40'

٩
:
12
023
20
\leq
21
4
<u>o</u> &P
DRAINAGE P
<u>Ю</u>
₽Z
A
ð
- 1
т
E E
б Т
Ξ
85 98TH-99TH
σ
85
U2
Ŋ
NS\98TH & 99TH\ <u>CCU285 9</u>
Ē
66
ઝ
3 丁
98
Ś
A
Ч
CONSTRUCTION PLANS'
ē
ICT
R
NSTR
N
00/
ĺΨ
ΤZP
Ļ
È
Ξ
UB
S
<u>SS</u>
ž
11D
2
285
U28
S
1
2
Ś
Ξ
5
Ā
<u>ــــــــــــــــــــــــــــــــــــ</u>
Ś
ERING
Ē
ND ND
ž
Ш /.
ö

enue North – Public Utilities Renewal
VE. N. – NORTH DRAINAGE PLAN & PROFILE
48+00.00 TO 52+00.00

ELEVATIONS SHOWN HEREON ARE BASED UPON NATIONAL GEODETIC VERTICAL DATUM 1929 (NGVD '29) CONVERSION FACTOR TO NORTH AMERICAN VERTICAL DATUM 1988 (NAVD '88) IS (-) 1.237

JUSTIN A. FREDERIKSEN, P.E. FLORIDA P.E. LICENSE NO. 66086 COLLIER COUNTY SEC/TWN/RGE: 28/48/25 DATE: MARCH, 2022 SUBMITTAL TYPE: BID SHEET 56 OF 99

MUNICIPALITY:

